

2402-437/17




**Buenos
Aires**
Provincia



DOCUMENTACIÓN GRÁFICA

OBRAS COMPLEMENTARIAS

Se entregará copia en soporte magnético (CD)

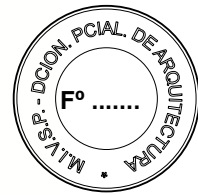

**LISTADO DE PLANOS
H.I.G.A. ABRAHAM PIÑEYRO
REMODELACION SERVICIO DE SALUD MENTAL**

B) ESTRUCTURAS DE HORMIGÓN ARMADO
--

EST-01 PREDIMENSIONADO DE ESTRUCTURAS ESC. 1.100

C) OBRAS COMPLEMENTARIAS

IE INSTALACIÓN ELÉCTRICA

IE-01 TOMA DE ENERGÍA. IMPLANTACIÓN ESC. 1.500

IE-02 BOCAS ILUMINACIÓN- PLANTA ESC. 1.100

IE-03 TOMAS PLANTA..... ESC. 1.100

IE-04 BAJA TENSIÓN- PLANTA ESC. 1.100

IE-05 ESQUEMAS UNIFILARES S/ESC.

IS INSTALACIÓN SANITARIA

IS-01 INSTALACION AGUA FRIA Y CALIENTE E INCENDIO ESC. 1.100

IS-02 INSTALACIÓN CLOACAL Y PLUVIAL ESC. 1.100

IT INSTALACIÓN TERMOMECAÁNICA


IT-01 AIRE ACONDICIONADO ESC. 1.100

IT-02 ESQUEMA UNIFILAR- AIRE ACONDICIONADO ESC. 1.100

SI SUPERPOSICIÓN DE INSTALACIONES

SI-01 SUPERPOSICION DE INSTALACIONES ESC. 1.100

CUBIERTA

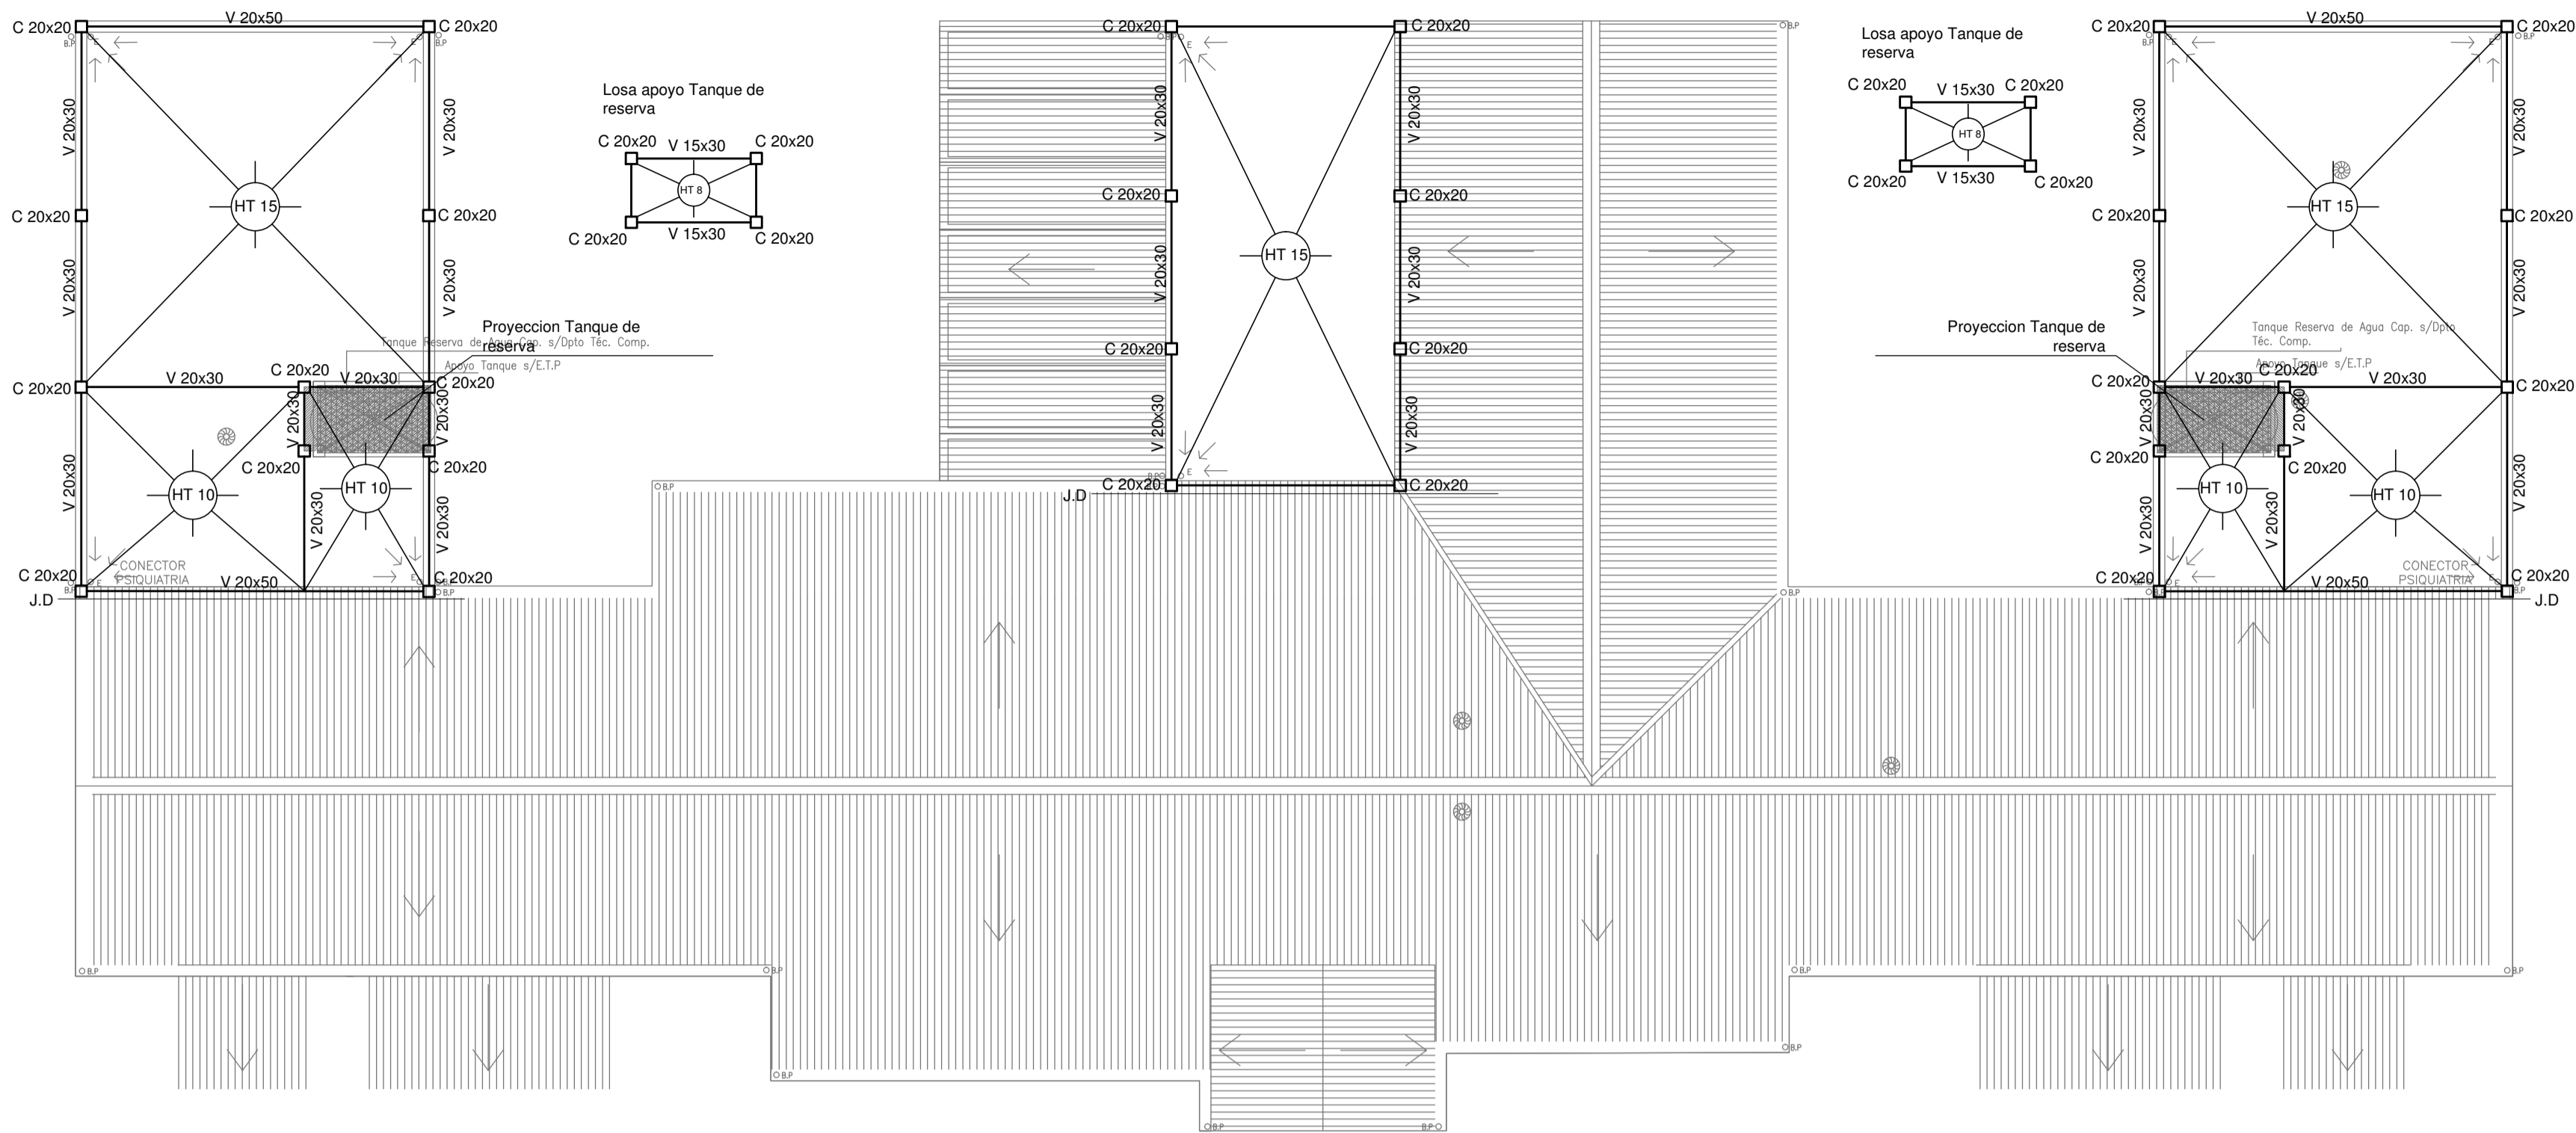


NOTA IMPORTANTE DE FUNDACION:

PREDIMENSIONADO EFECTUADO PARA ESTIMAR UN PRESUPUESTO. LOS RECAUDOS CONSTRUCTIVOS A PREVER EN LA OFERTA Y EN EL CALCULO A PRESENTAR SE BASARAN EN LOS DATOS APORTADOS POR EL ESTUDIO DE SUELOS A REALIZAR POR LA CONTRATISTA SEGUN ESPECIFICACIONES TECNICAS PARTICULARES DE ESTRUCTURAS


CARACTERISTICAS DE LOS MATERIALES:

Hormigon H-21
Acero ADN 420MPa
Prof. de Fundacion: -2,00m B.N.T.N


FUNDACIONES

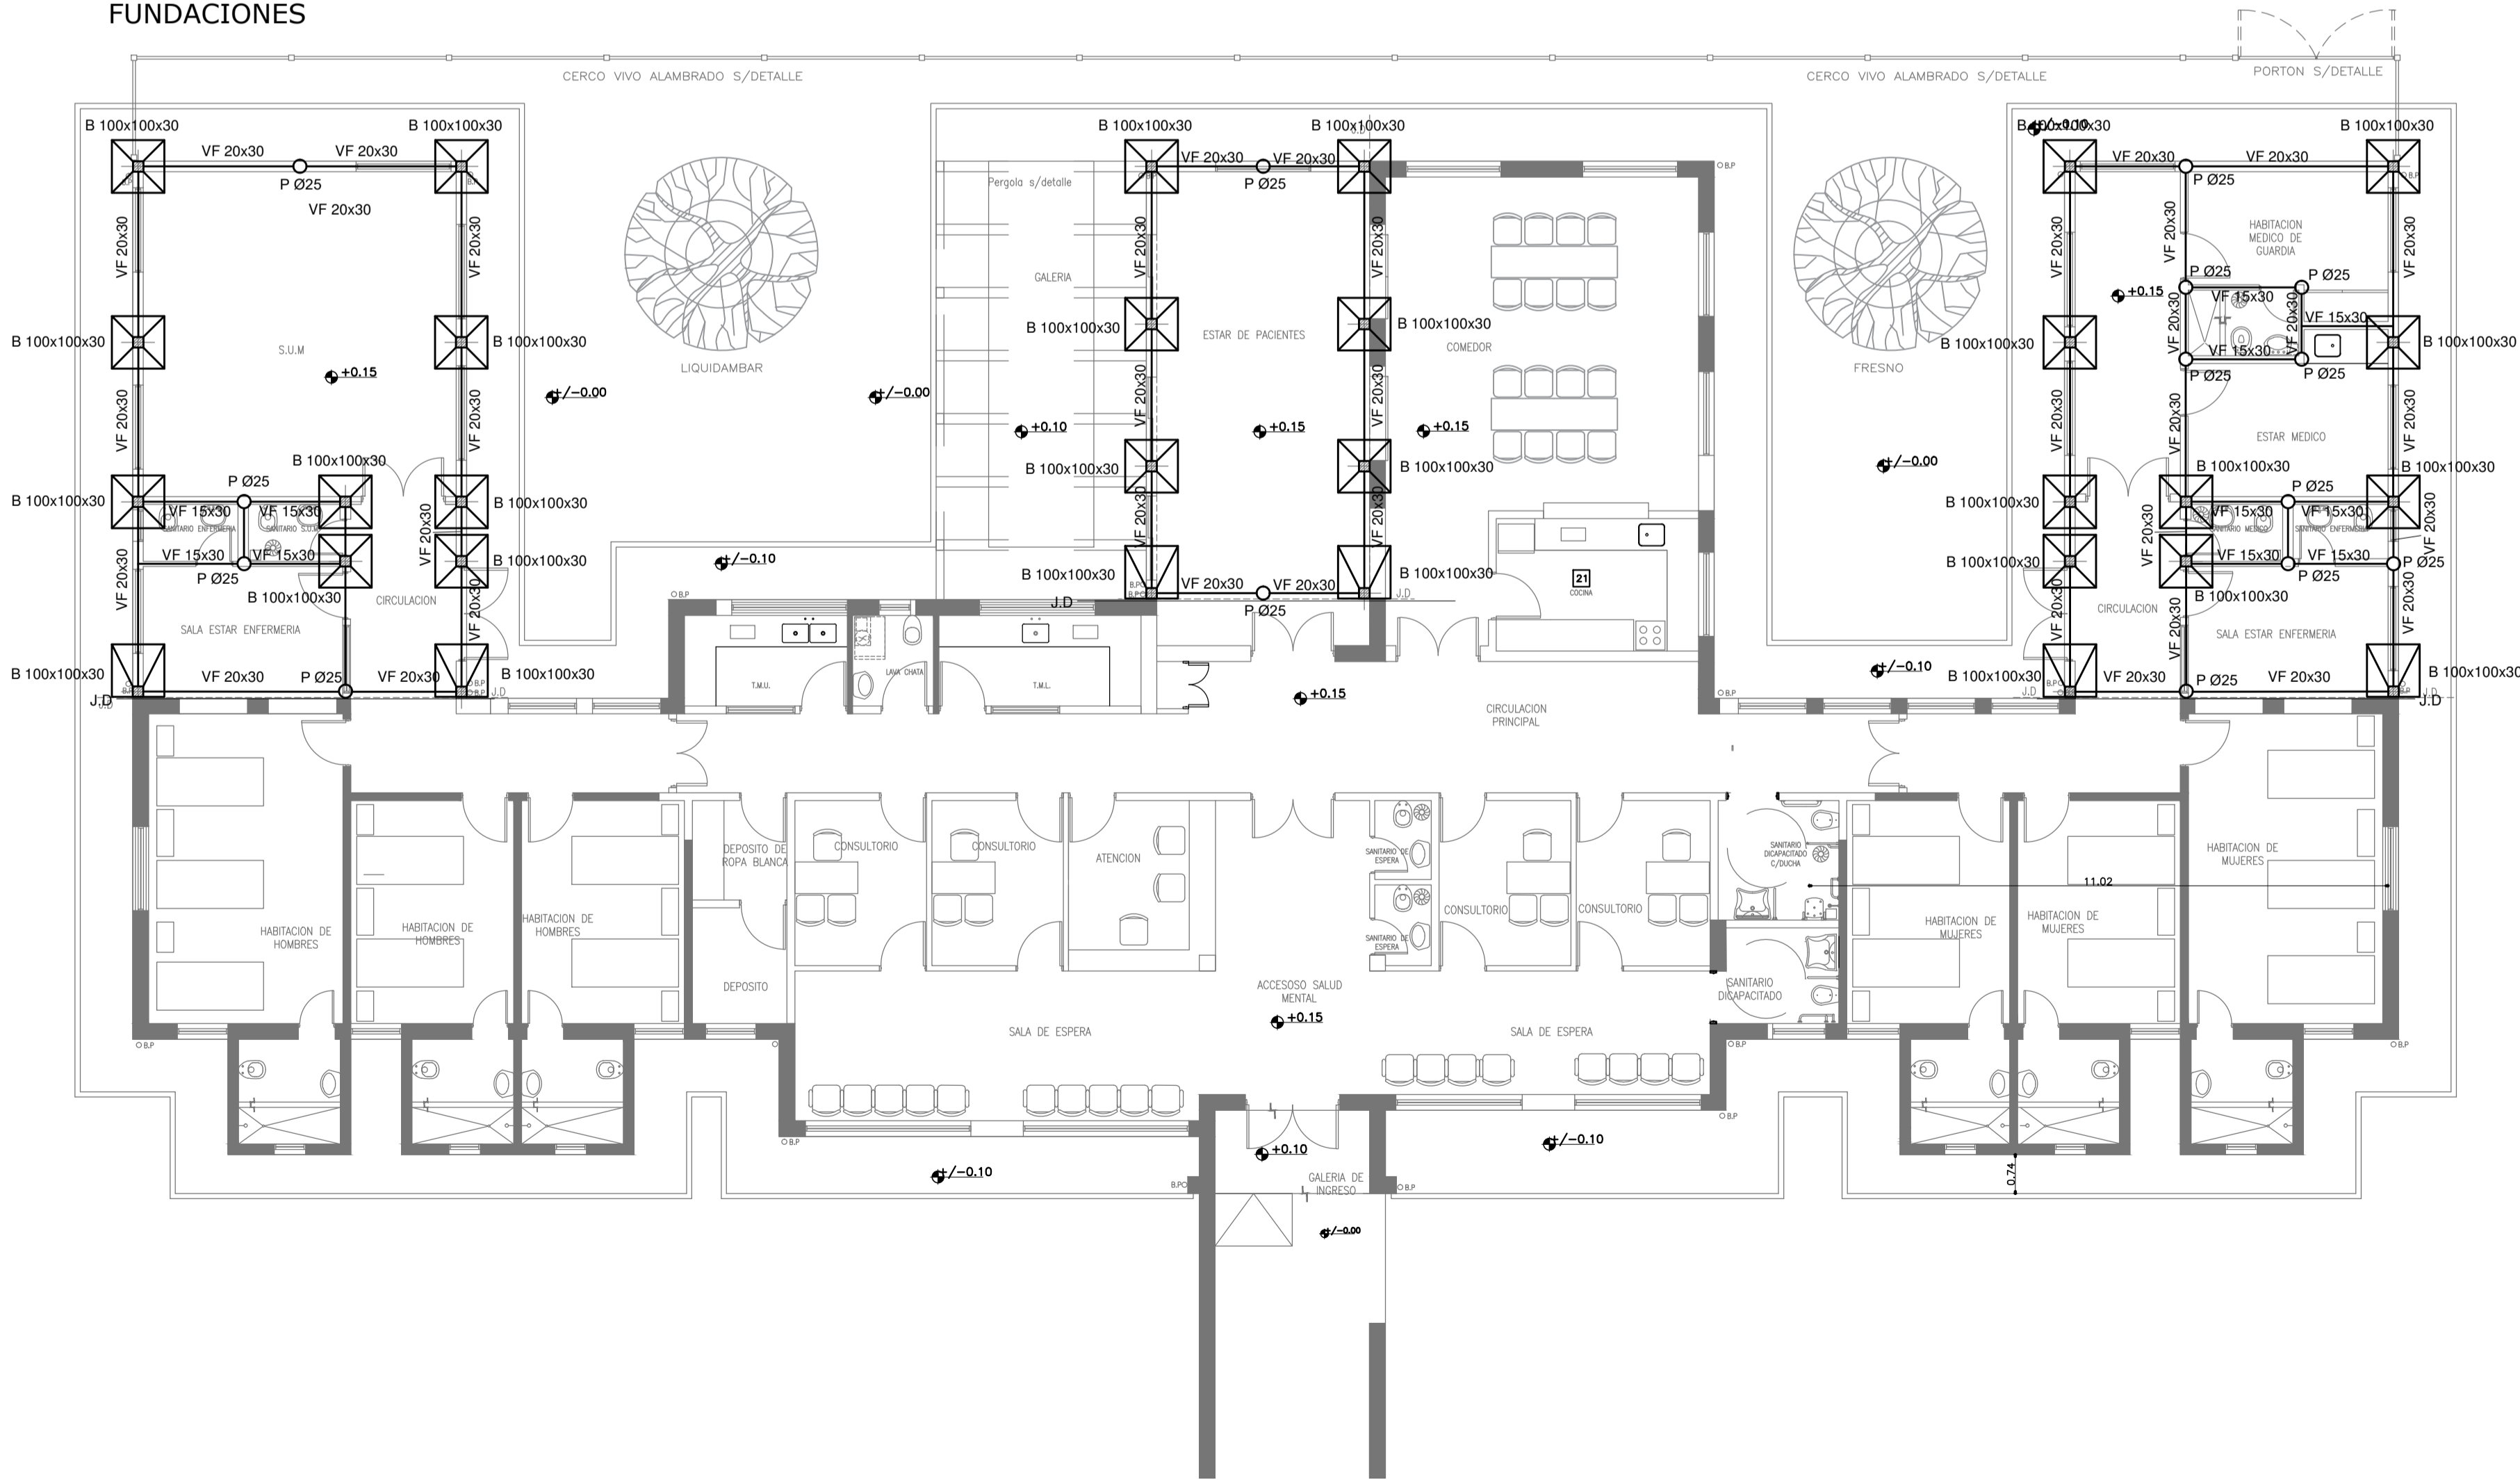


2402-437/2017

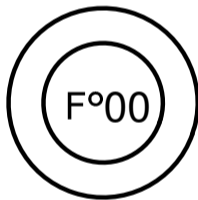


DIRECCIÓN PROVINCIAL DE ARQUITECTURA MINISTERIO DE INFRAESTRUCTURA Y SERVICIOS PÚBLICOS			
BUENOS AIRES PROVINCIA			
RESPONSABLE PROYECTO ARQ° YAMILA BERRO		OBRA PROYECTO H.I.G.A. ABRAHAM PIÑEYRO REMODELACION SERVICIO SALUD MENTAL LOCALIDAD JUNIN PARTIDO JUNIN	
RESPONSABLE DOCUMENTACION TECNICA TEC° DIEGO GELSI		FECHA: 30/08/2017	
JEFE DE DEPARTAMENTO ARQ° ALEJANDRO PERSELLO		PLANO PREDIMENSIONADO DE ESTRUCTURAS	
DIRECTOR TECNICO *****		ESCALA 1:100	
DIRECTOR PROVINCIAL ARQ° ADRIAN LA MOTTA		N° EXPEDIENTE 2402-437/17	AREA ESTRUCTURA
		N° PLANO 01	TOTAL 01

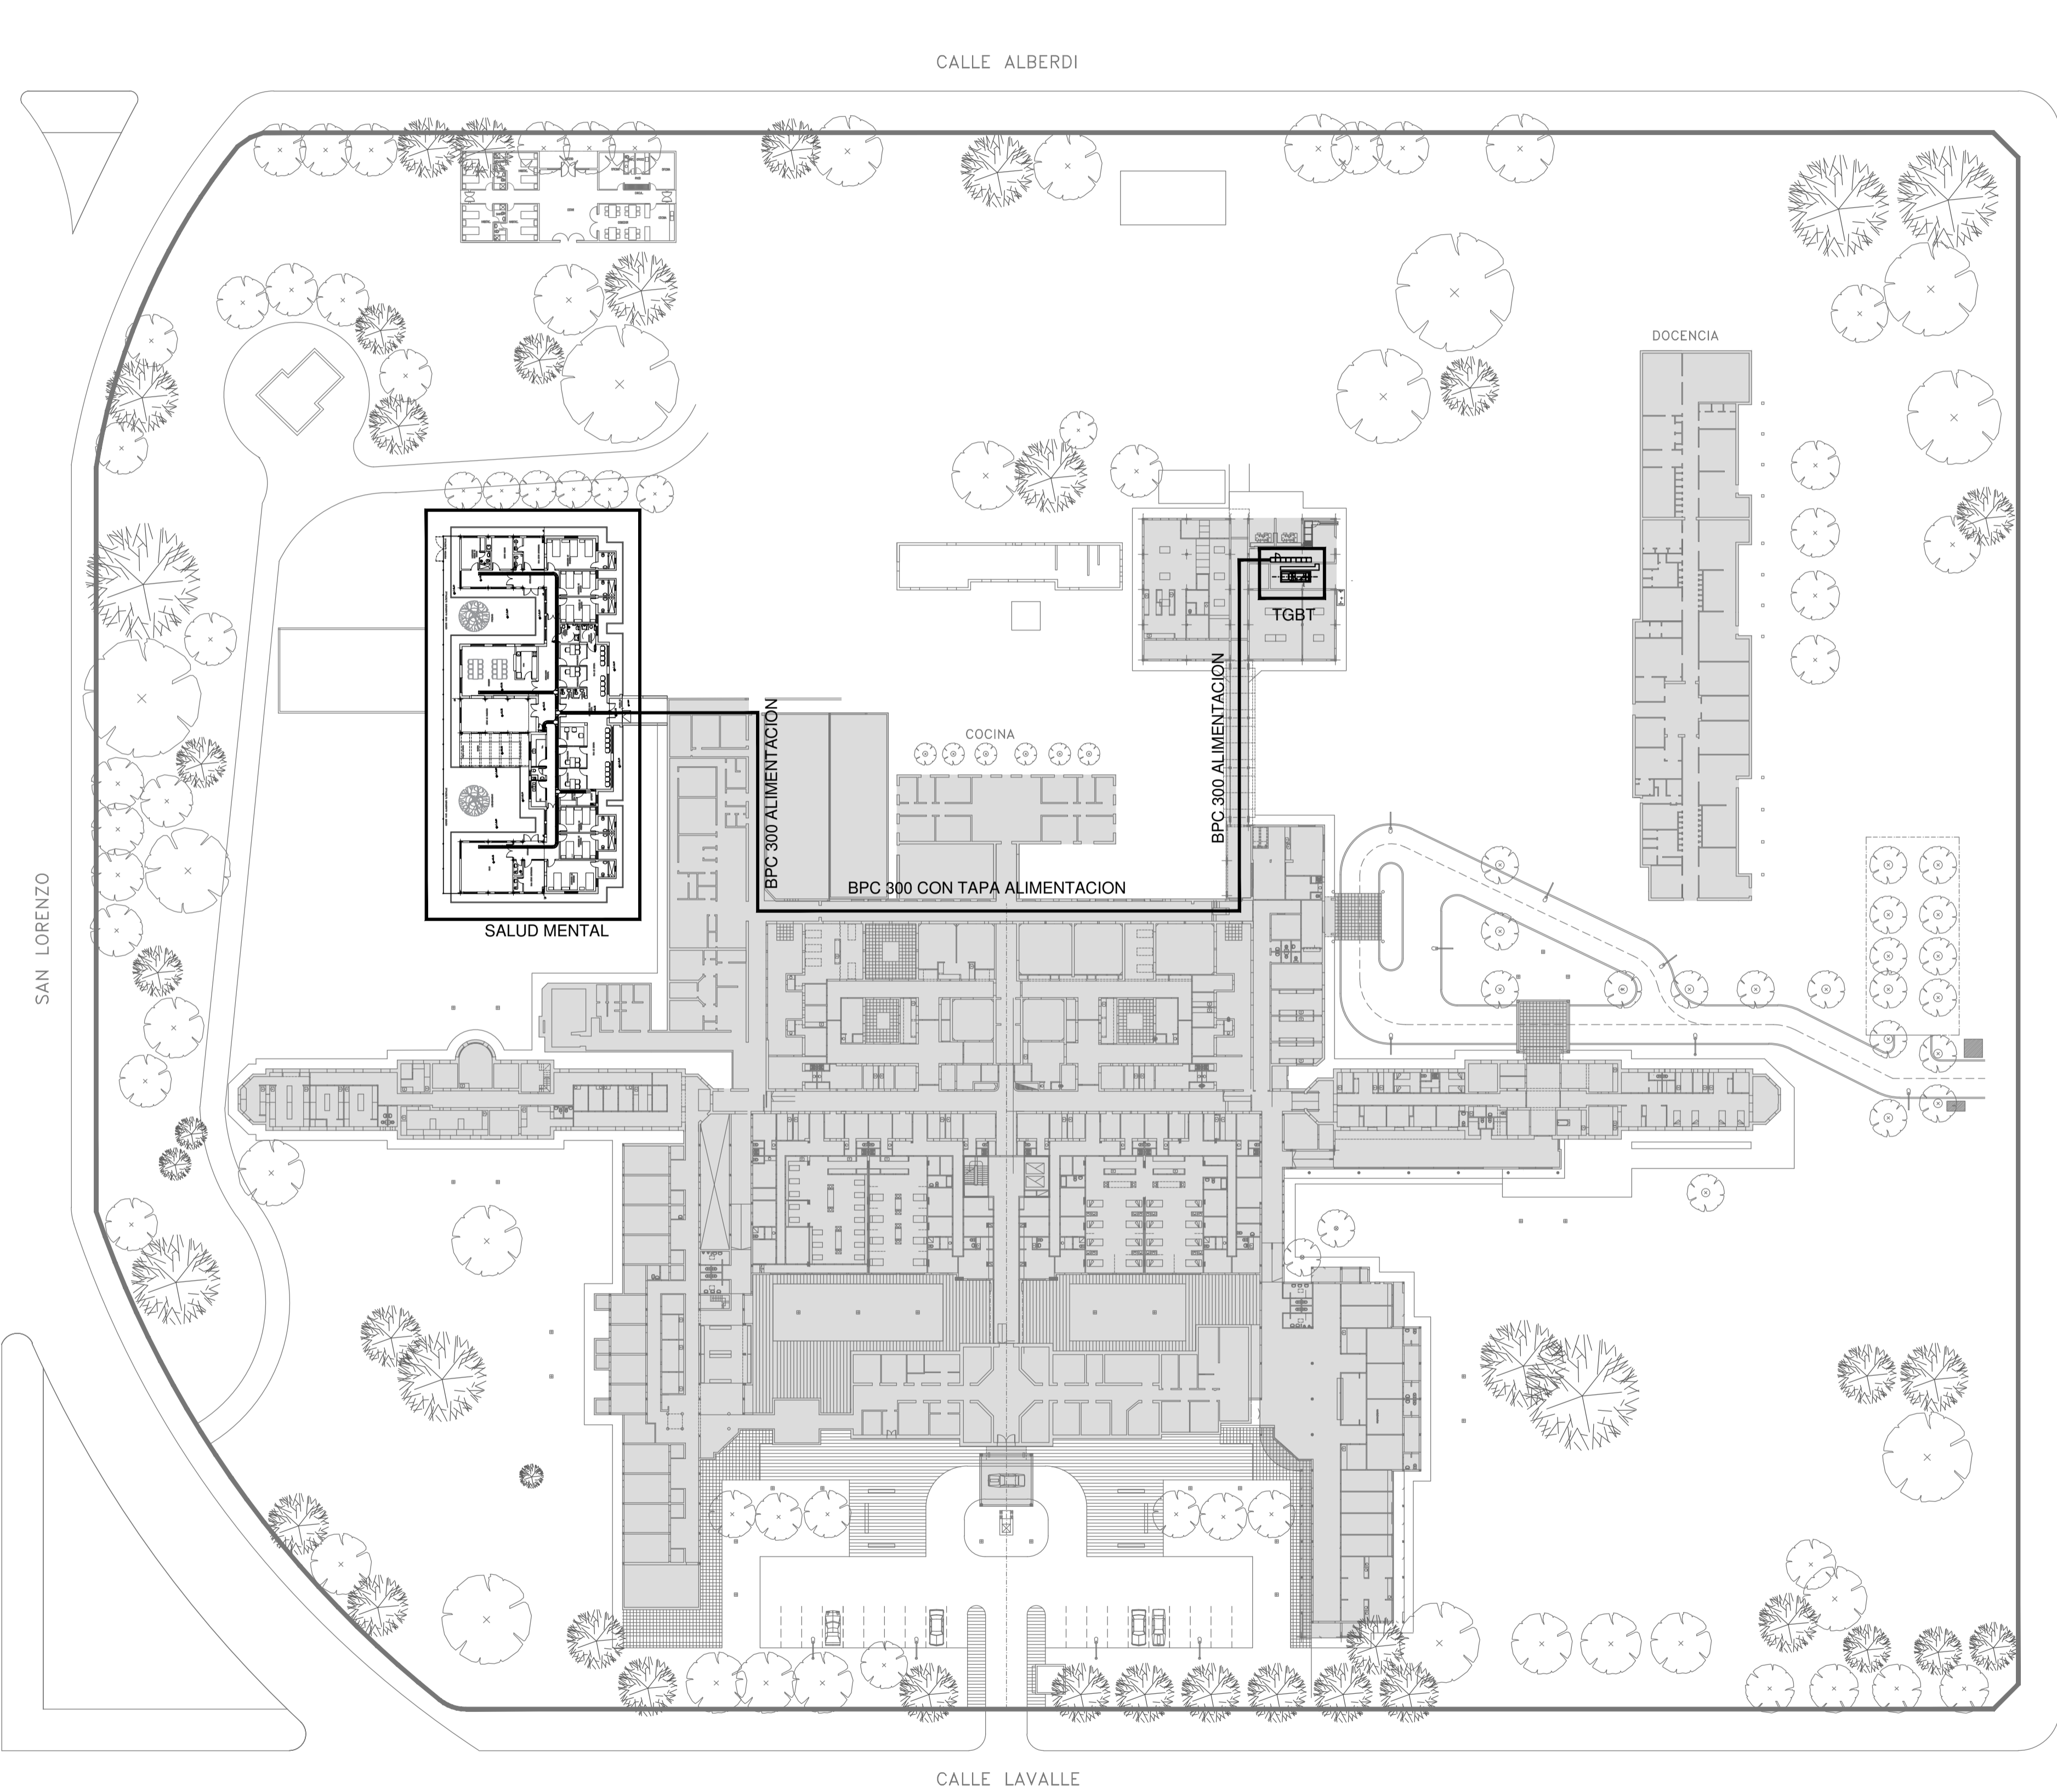


AREA SIN INTERVENIR

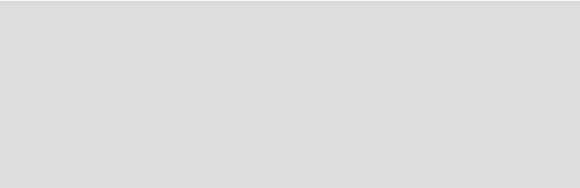


DETALLE BANDEJA PORTACABLES CON VARILLA ROSCADA.

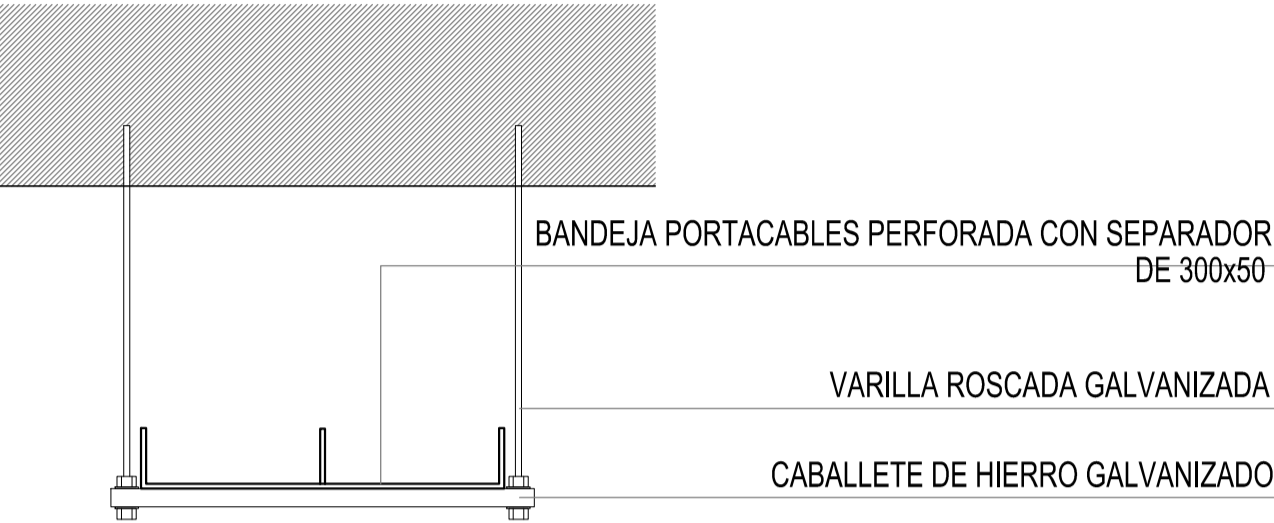

DETALLE BANDEJA PORTACABLES EXTERIOR

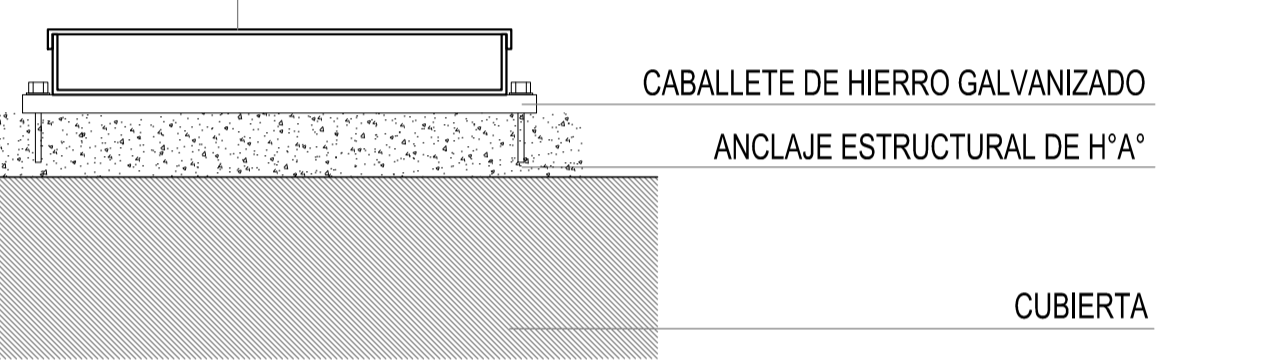

REFERENCIAS	
	TABLERO PRINCIPAL
	TABLERO SECCIONAL
	CAJA DE PASO
	BANDEJA PORTACABLES DE CHAPA GALVANIZADA PERFORADA, ALA 50mm, ANCHO 300mm
	CURVA A NOVENTA GRADOS PARA BANDEJA PORTACABLES DE CHAPA GALVANIZADA, PERFORADA, ALA 50mm, ANCHO 300mm
	DERIVACION TEE PARA BANDEJA PORTACABLES DE CHAPA GALVANIZADA, PERFORADA, ALA 50mm, ANCHO 300mm
	DERIVACION CRUZ PARA BANDEJA PORTACABLES DE CHAPA GALVANIZADA, PERFORADA, ALA 50mm, ANCHO 300mm

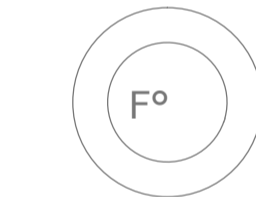

2402-437/2017

DIRECCIÓN PROVINCIAL DE ARQUITECTURA
MINISTERIO DE INFRAESTRUCTURA Y SERVICIOS PÚBLICOS

BUENOS AIRES PROVINCIA

RESPONSABLES PROYECTO
ING. FABRICIO GESU
TEC. LUCIANO PERSELLO
ARQ. LUCIANO FISCHER

OBRA
PROYECTO
H.I.G.A. ABRAHAM PIÑEYRO
REMODELACION SERVICIO SALUD MENTAL

LOCALIDAD: JUNIN
PARTIDO: JUNIN

RESPONSABLES DOCUMENTACION TECNICA
ARQ. LUCIANO FISCHER
JEFE DE DEPARTAMENTO:
ARQ. ALEJANDRO PERSELLO

PLANO
TOMA DE ENERGIA
IMPLANTACION

DIRECTOR TECNICO

ESCALA 1:500



DIRECTOR PROVINCIAL
ARQ. ADRIAN LA MOTTA

N° EXPEDIENTE
2402-437/2017

AREA
ELECTRICAS

N° PLANO
01

TOTAL
05

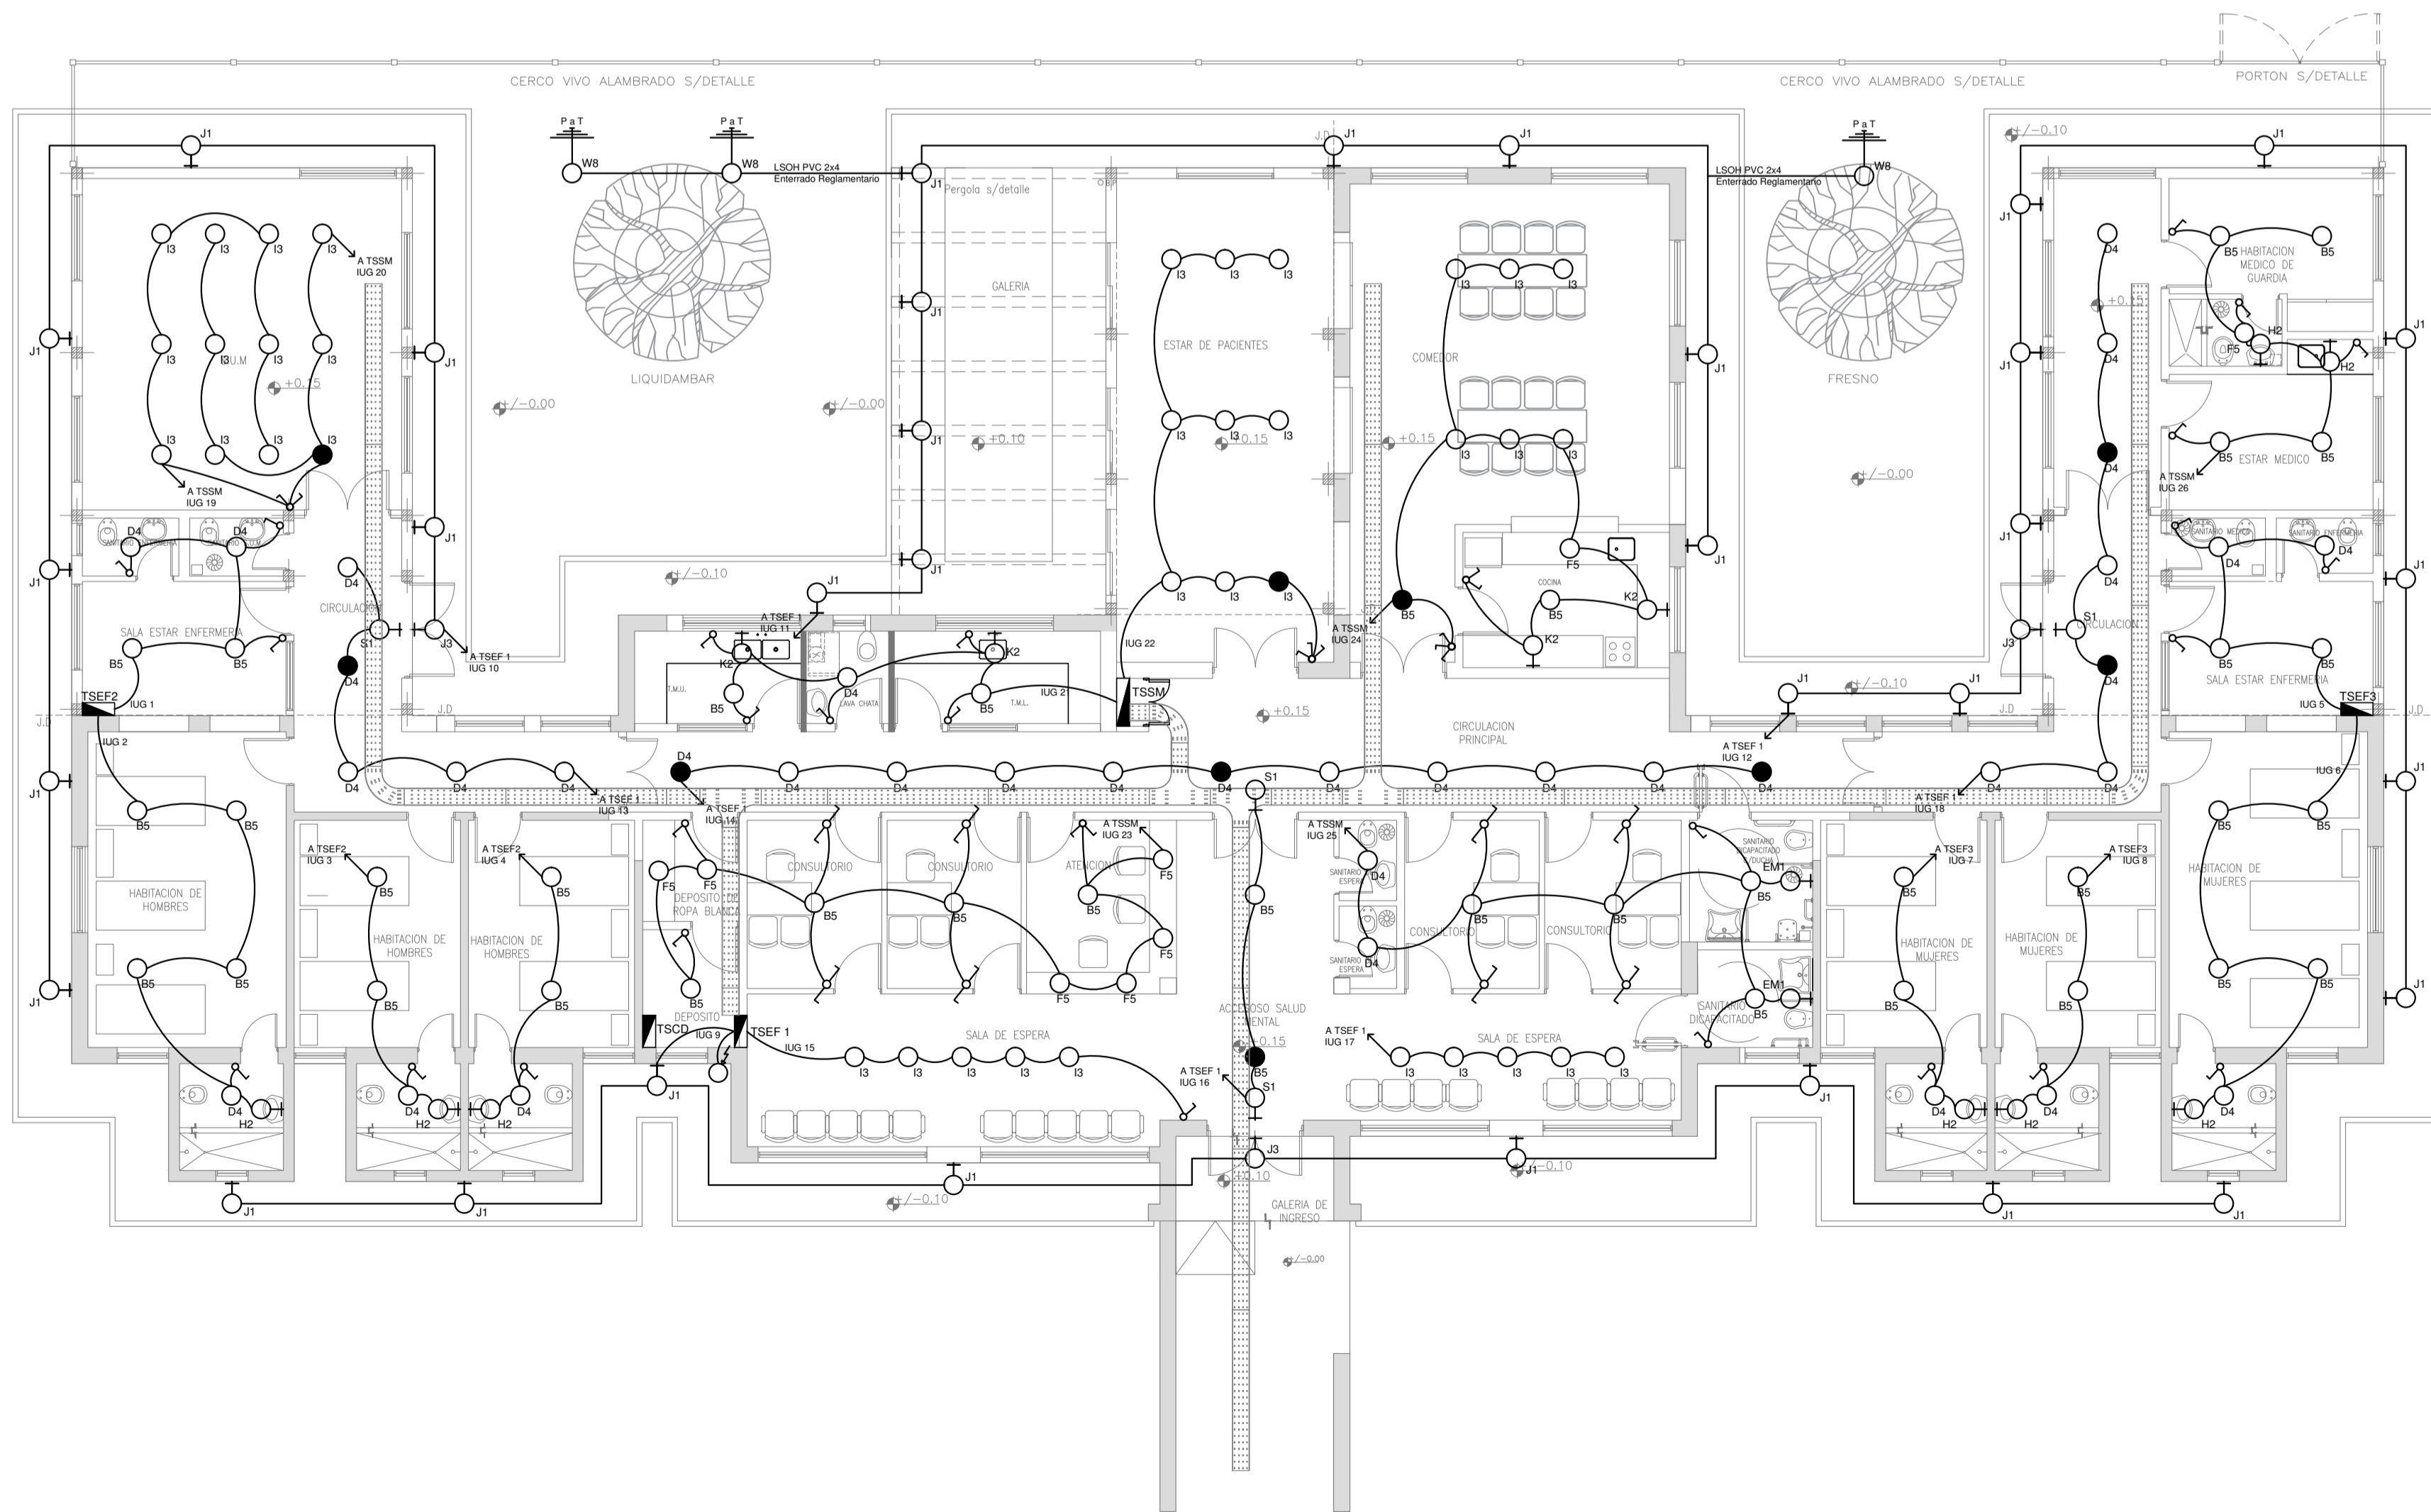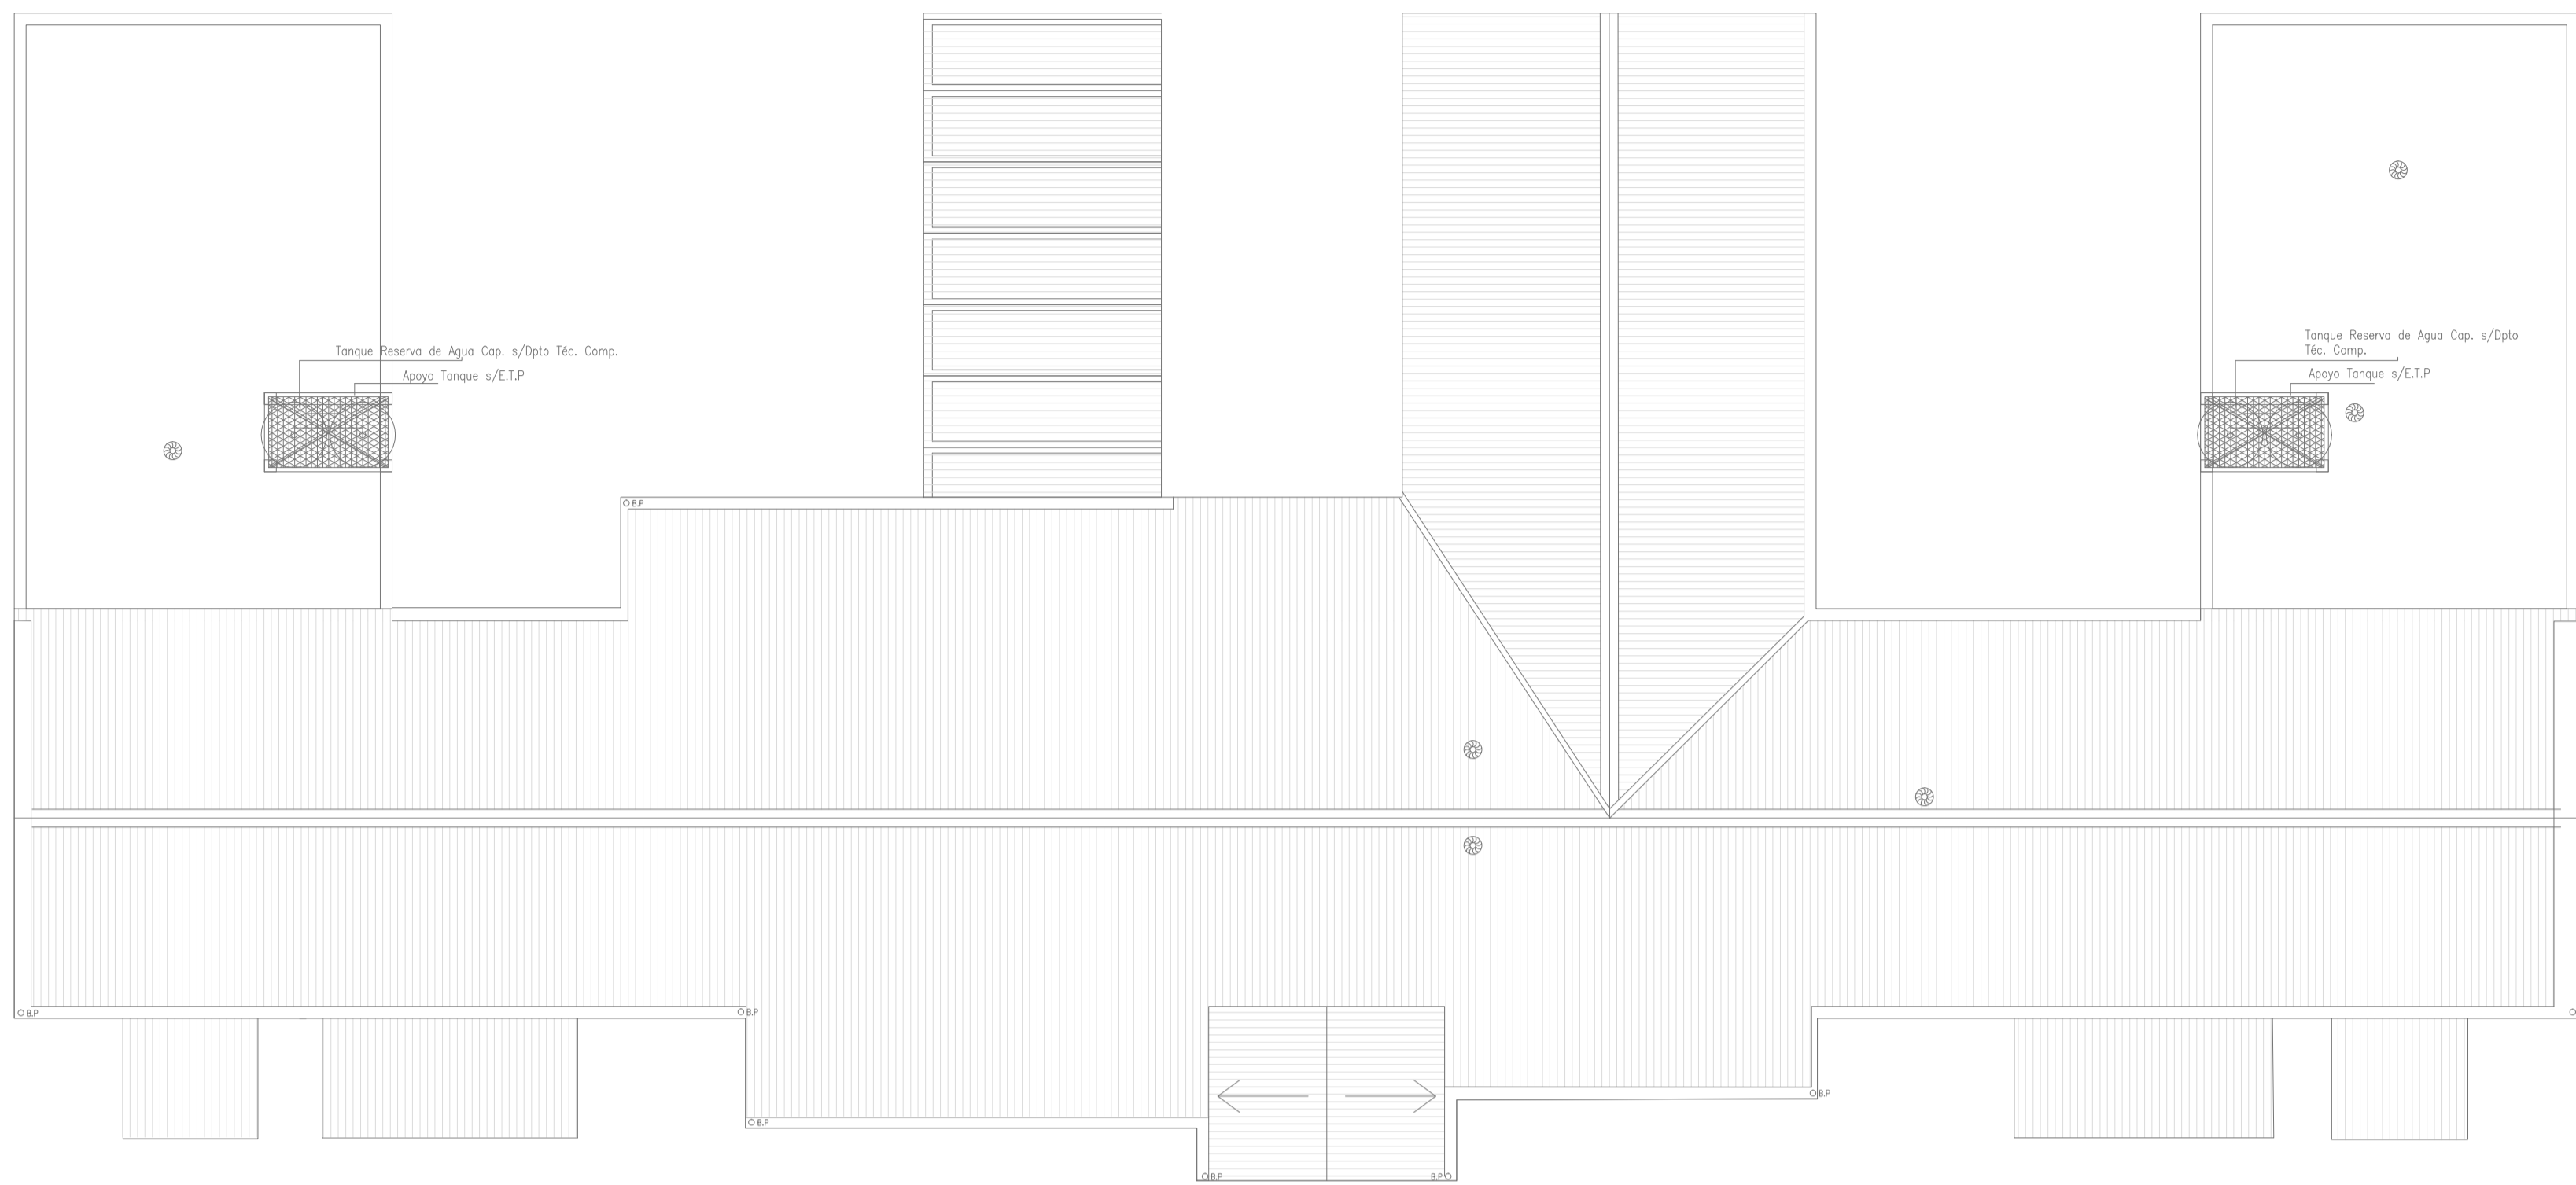

LISTADO DE ARTEFACTOS				
Artefacto	Referencia	Descripción	Potencia(W)	Cantidad
	B5	Artefacto embudido cuadrado de 26.5 x 26.5 cm para iluminación directa - simétrica con base de acero, tratamiento de superficie con pintura en polvo poliéster, con difusor de acrílico opal, con una lámpara de led de 18W	1x18W	38
	D4	Artefacto embudido cuadrado de 20 x 20 cm para iluminación directa - simétrica con base de acero, tratamiento de superficie con pintura en polvo poliéster color blanco, fuente de led día de 20W con fuente externa incluida dimerizable	1x20W	36
	F5	Artefacto empotrable en techo. Dimensiones: 120mm x 120mm x 21mm, difusor opal. Distribución de Luz: directa simétrica. Lámpara de led de 6W.	1x6W	8
	I3	Luminaria empotrable en techo. TIPO DE TECHO: durlock. SISTEMA ÓPTICO: difusor de policarbonato opal, reflector de aluminio brillante. DISTRIBUCIÓN DE LUZ: directa - simétrica. MATERIALES: cuerpo de aluminio extruido. TRATAMIENTO DE SUP: pintura en polvo poliéster.	1x18W	37
	H2	Proyector exterior con cuerpo de aluminio inyectado, tratamiento de superficie con pintura en polvo poliéster, reflector de aluminio girado brillante y cristal templado serigrafado, con 1 (una) lámpara de LED de 100W.	1x100W	8
	J1	Artefacto de aplicar exterior con reflector óptico en lámpara y cristal templado transparente con luz bidireccional simétrica con cuerpo de aluminio extruido. Tratamiento de superficie con pintura en polvo poliéster, con 2 (dos) lámparas de Led de 6W	2x6W	34
	J3	Artefacto de aplicar exterior con reflector óptico en lámpara y cristal templado transparente con luz unidireccional simétrica con cuerpo de aluminio extruido color gris. Tratamiento de superficie con pintura en polvo poliéster, con una lámpara de led de 12W.	1x12W	3
	K2	Artefacto aplicado en pared de 125 cm para iluminación directa - simétrica con cuerpo de acero esmaltado, terminales ABS y difusor en extrusión de policarbonato traslucido con un tubo de led T8 de 18W	1x18W	4
	W8	Artefacto tipo farola. SISTEMA ÓPTICO: difusor de acero esmaltado. DISTRIBUCIÓN DE LUZ indirecta - asimétrica. MATERIALES: cuerpo de proyector de aluminio inyectado, soporte y columna de acero. TRATAMIENTO DE SUPERFICIE: pintura en polvo poliéster. Altura: 4.12m. Con un proyector 1x150W HQI.	1x150W	3
	S1	Cartel de Salida con lámparas de leds con equipo autónomo de emergencia y 6 hrs. de autonomía.		4
	EM1	Artefacto de emergencia 90 leds 18hs de autonomía.	90x1W	2

REFERENCIAS	
	TABLERO PRINCIPAL
	TABLERO SECCIONAL
	CAJA DE PASO
	BANDEJA PORTACABLES DE CHAPA GALVANIZADA PERFORADA, ALA 50mm, ANCHO 300mm
	CURVA A NOVENTA GRADOS PARA BANDEJA PORTACABLES DE CHAPA GALVANIZADA PERFORADA, ALA 50mm, ANCHO 300mm
	DERIVACION TEE PARA BANDEJA PORTACABLES DE CHAPA GALVANIZADA PERFORADA, ALA 50mm, ANCHO 300mm
	DERIVACION CRUZ PARA BANDEJA PORTACABLES DE CHAPA GALVANIZADA PERFORADA, ALA 50mm, ANCHO 300mm



2402-437/2017

REFERENCIAS	
	BOCA DE ILUMINACION
	MODULO DE EMERGENCIA INCORPORADO
	APLIQUES DE ILUMINACION
	LLAVE DE EFECTO
	LLAVE COMBINADA
	FOTOCELULA

NOTA: las capacidades, tendidos, secciones, ubicaciones, equipos y accesorios mencionados en el presente anteproyecto, deberán ser considerados como tentativos y a los fines de fijar criterios para la cotización. Debiendo La Contratista realizar el proyecto ejecutivo final.

Toda la instalación será recorrida por un conductor aislado de cobre verde con amarillo de 2.5mm² de sección mínima o equivalente al neutro.

Canalización y cableado de circuitos: RS19 - 2,3,4x1,5mm+2,5mmPE según retorno

DIRECCIÓN PROVINCIAL DE ARQUITECTURA MINISTERIO DE INFRAESTRUCTURA Y SERVICIOS PÚBLICOS

BUENOS AIRES PROVINCIA

RESPONSABLES PROYECTO

ING. FABRICIO GESU
TEC. LUCIANO PERSELLO
ARQ. LUCIANO FISCHER

RESPONSABLES DOCUMENTACION TECNICA

ARQ. LUCIANO FISCHER
JEFE DE DEPARTAMENTO:
ARQ. ALEJANDRO PERSELLO

DIRECTOR TECNICO

DIRECTOR PROVINCIAL

ARQ. ADRIAN LA MOTTA

OBRA

PROYECTO

H.I.G.A. ABRAHAM PIÑEYRO

REMEDIACION SERVICIO SALUD MENTAL

LOCALIDAD: JUNIN

PARTIDO: JUNIN

PLANO

BOCAS-ILUMINACION

PLANTA

ESCALA

1:100

N° EXPEDIENTE

2402-437/2017

AREA



ELECTRICAS

N° PLANO

02

TOTAL

05

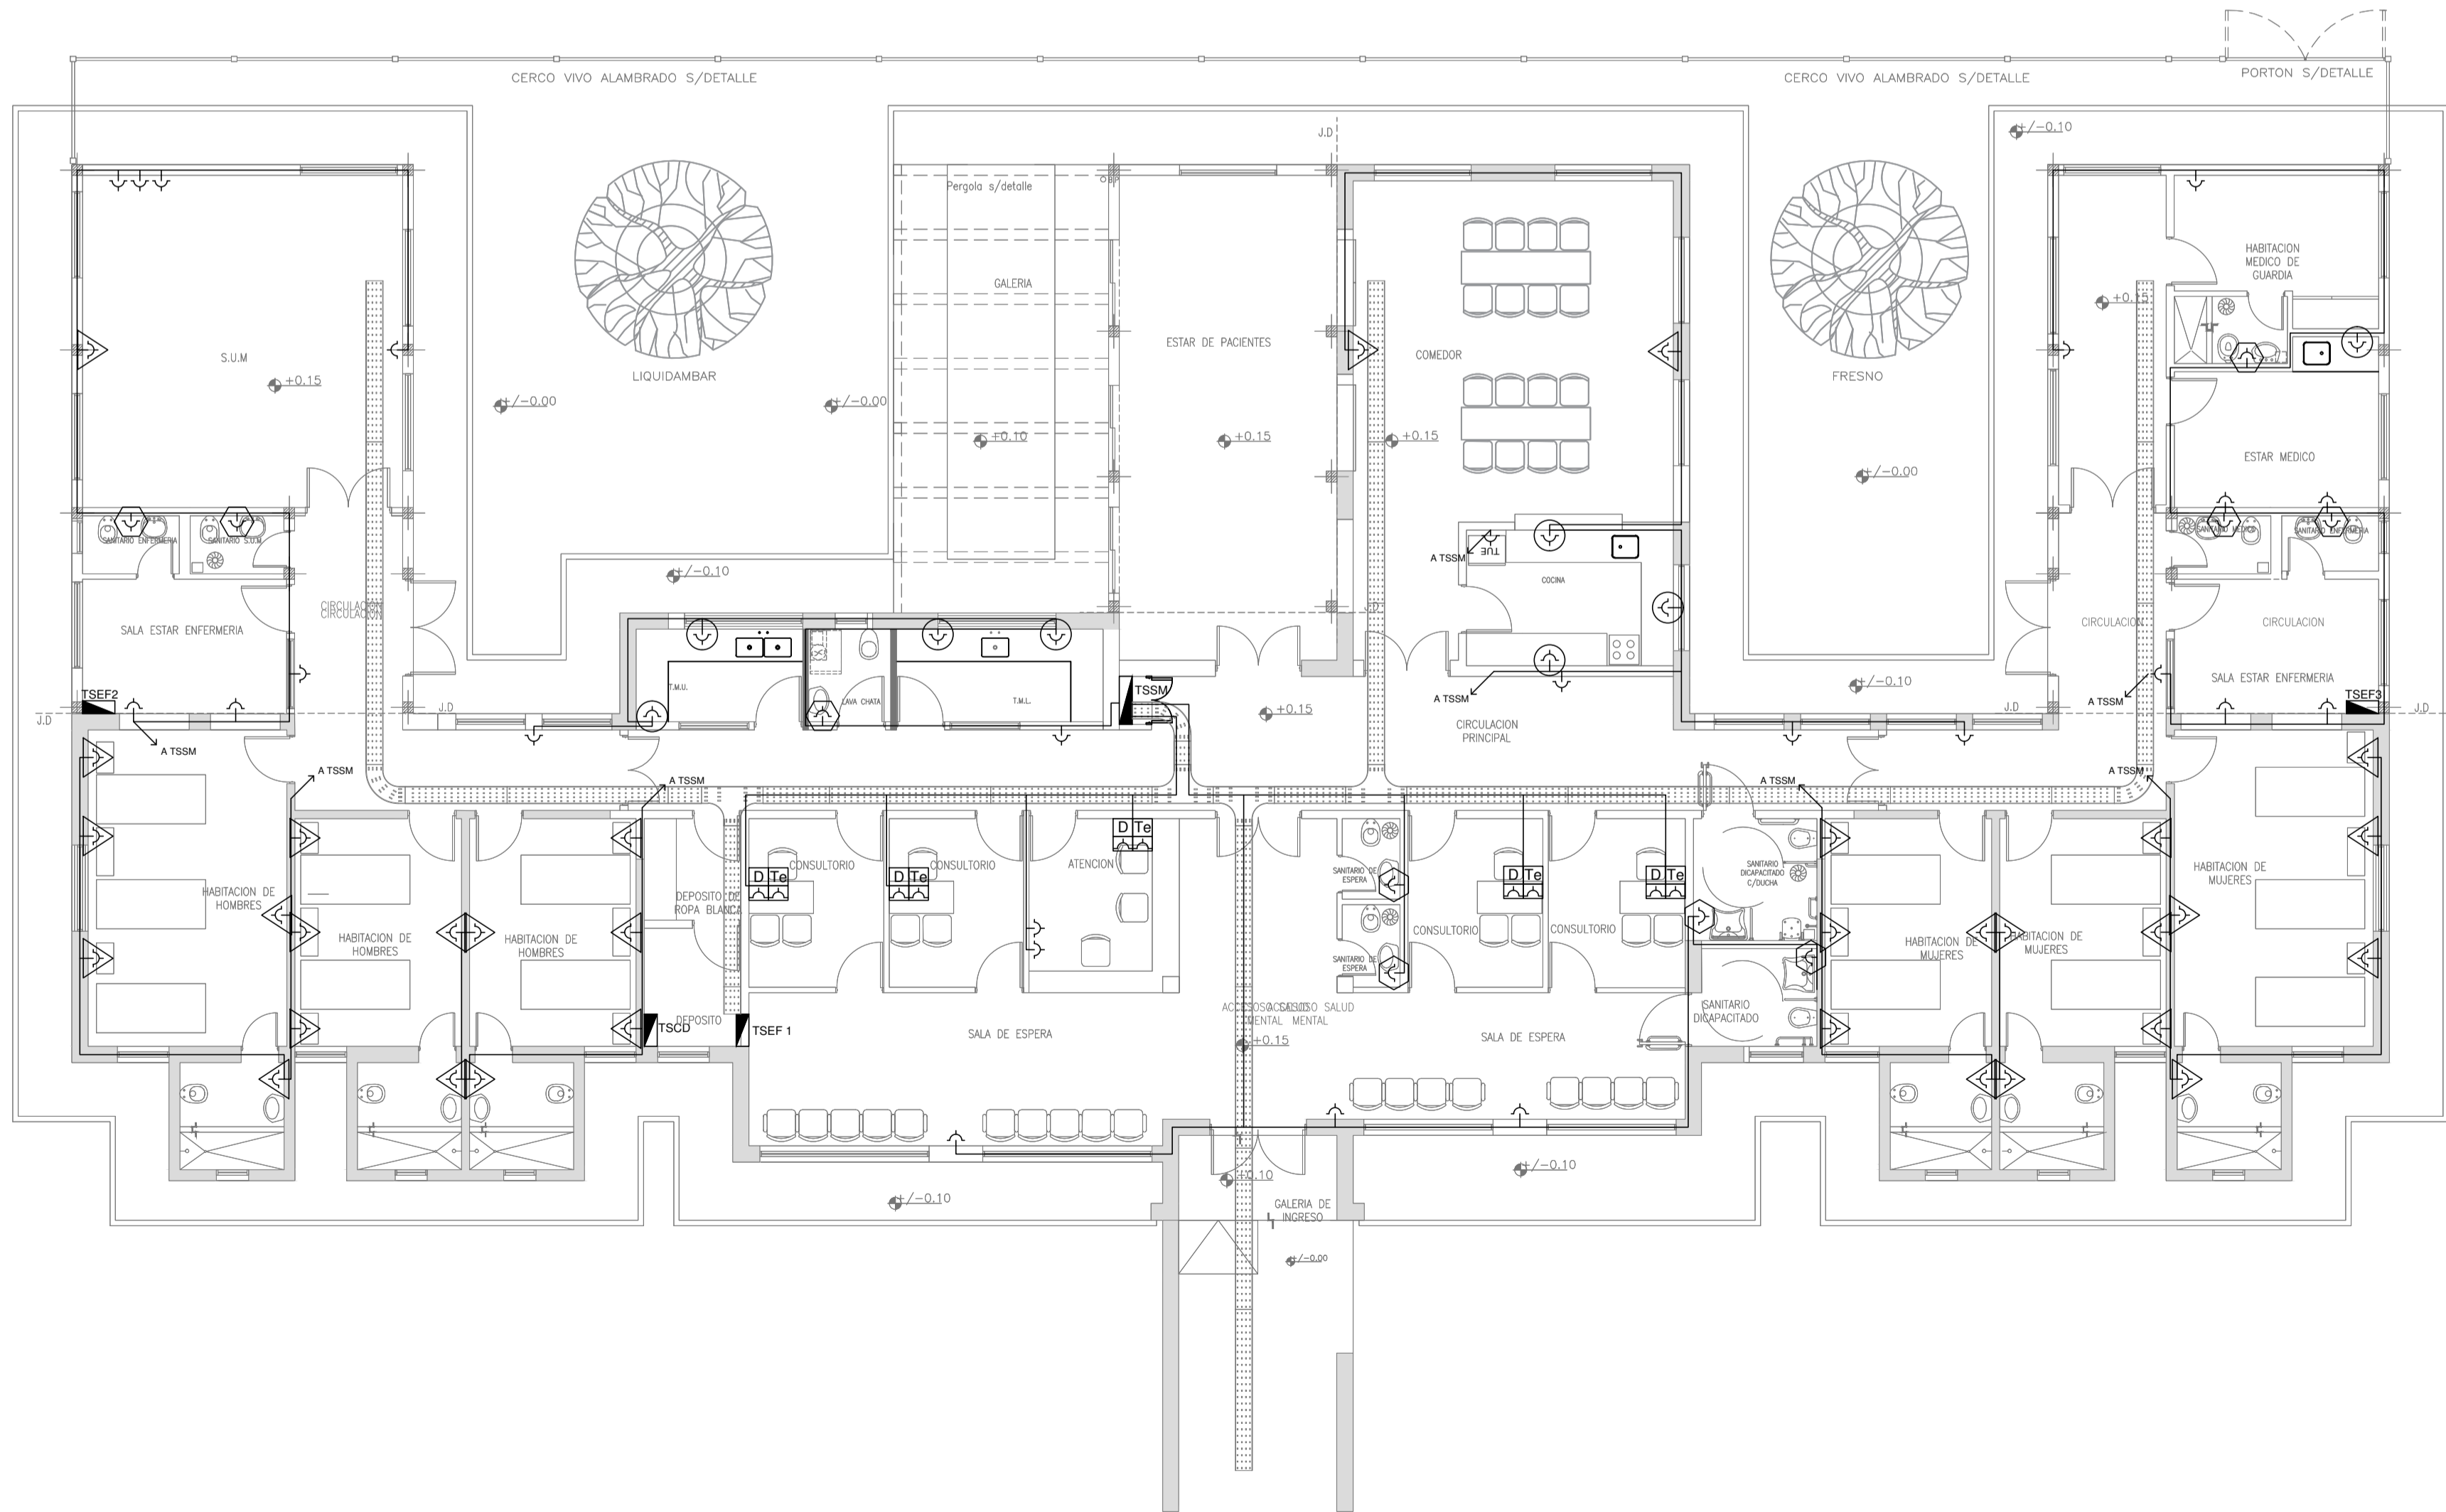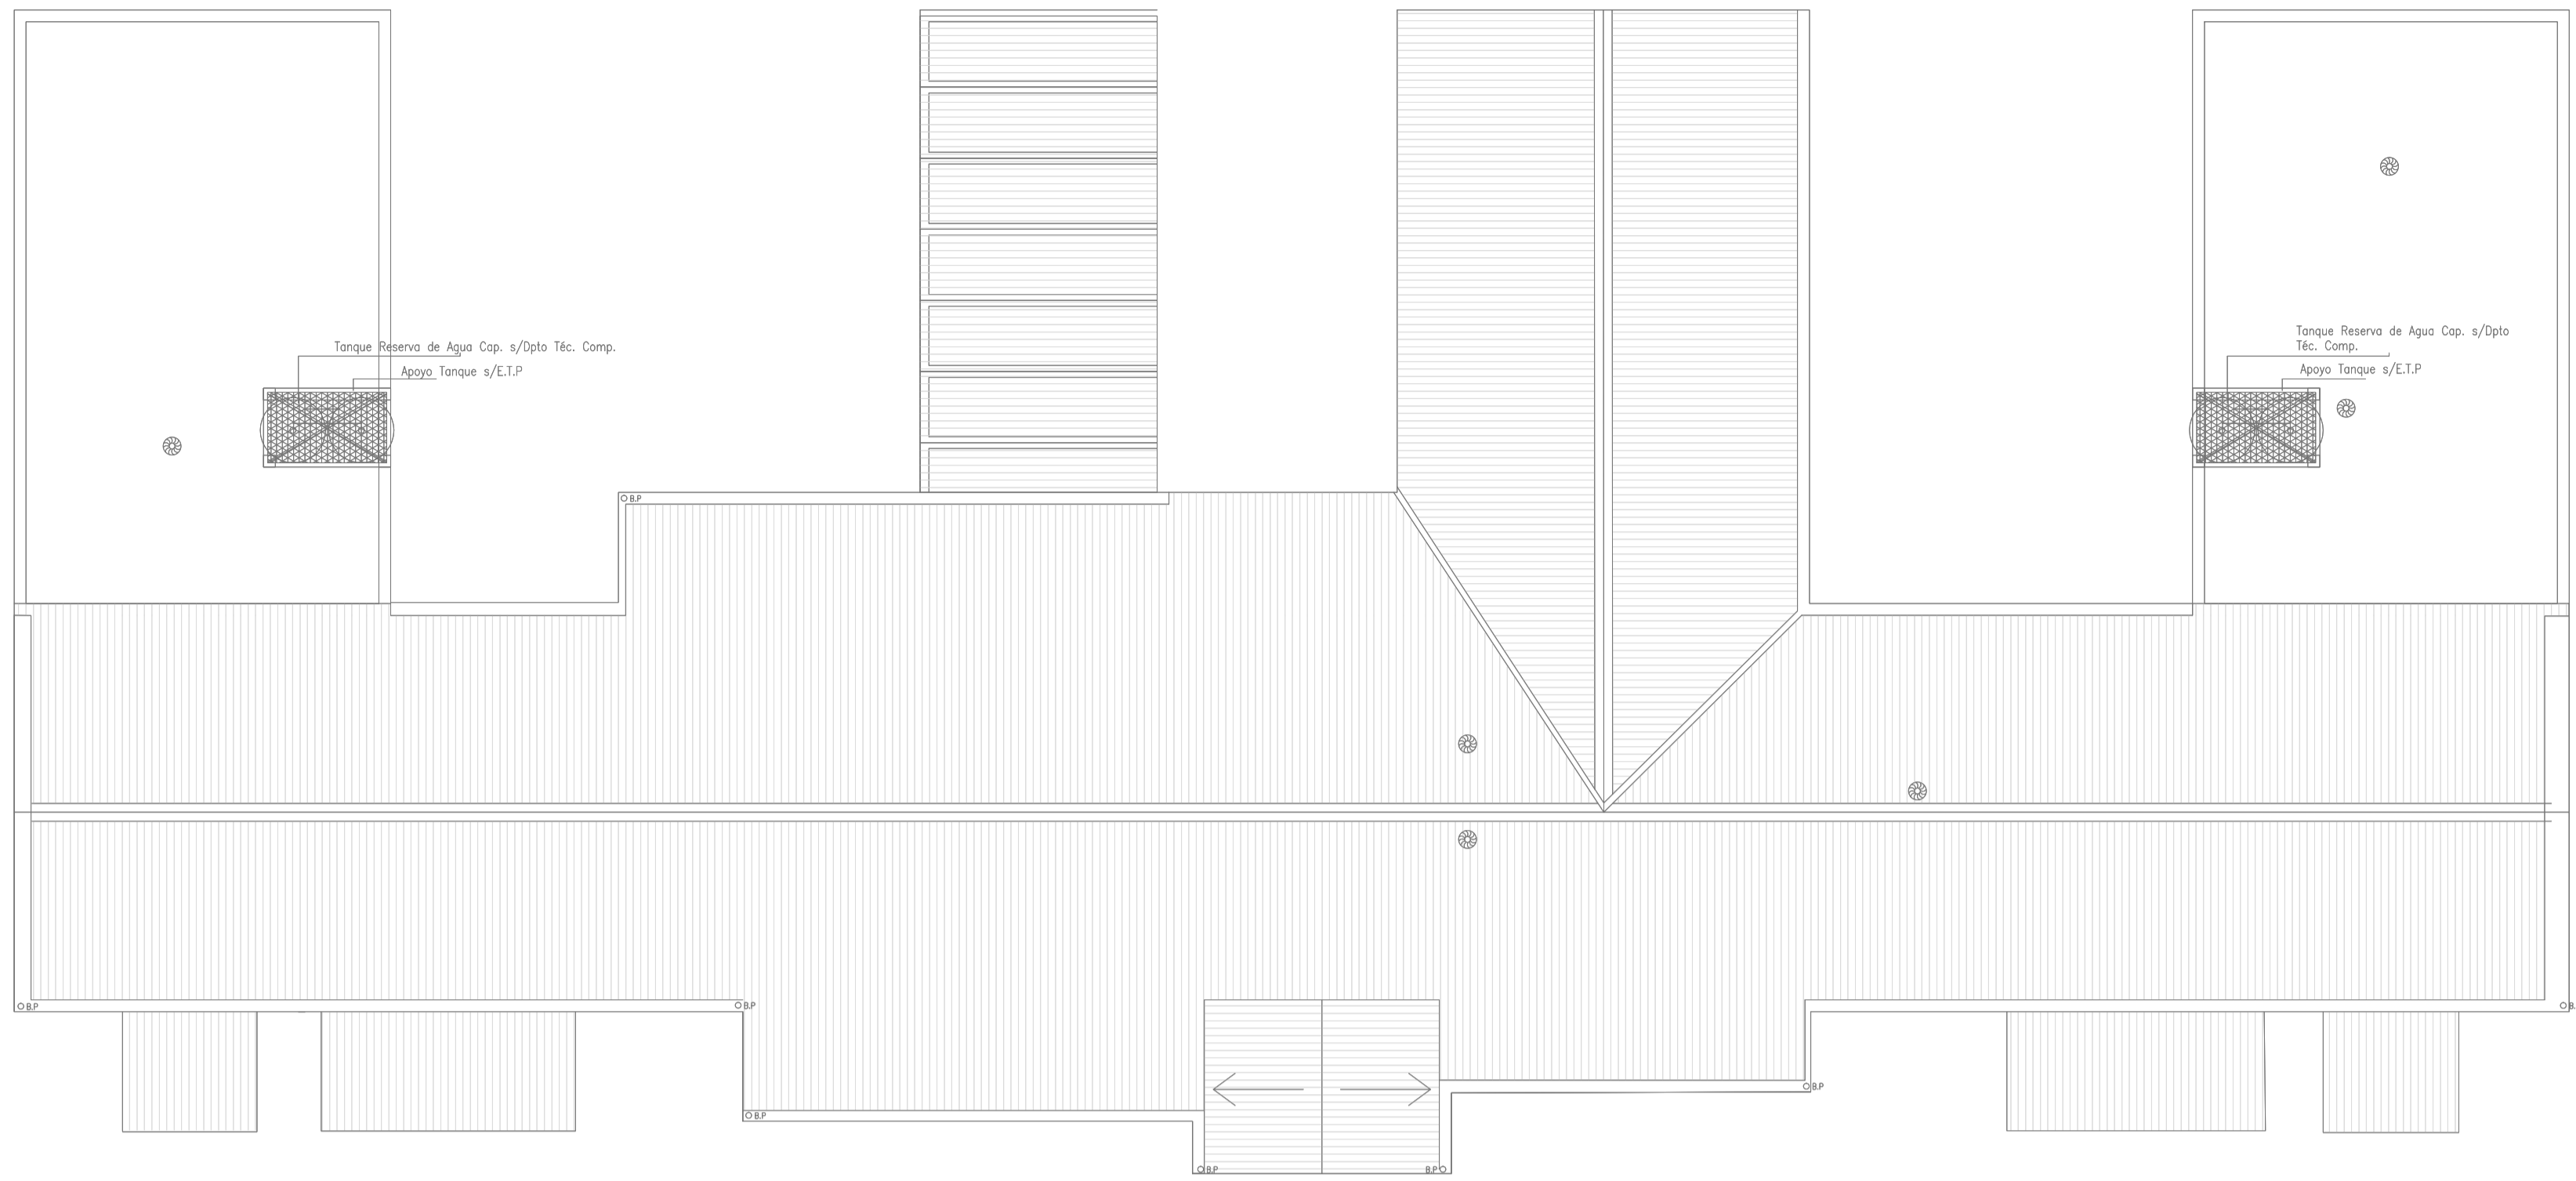

REFERENCIAS	
	TABLERO PRINCIPAL
	TABLERO SECCIONAL
	CAJA DE PASO
	BANDEJA PORTACABLES DE CHAPA GALVANIZADA PERFORADA, ALA 50mm, ANCHO 300mm
	CURVA A NOVENTA GRADOS PARA BANDEJA PORTACABLES DE CHAPA GALVANIZADA PERFORADA, ALA 50mm, ANCHO 300mm
	DERIVACION TEE PARA BANDEJA PORTACABLES DE CHAPA GALVANIZADA PERFORADA, ALA 50mm, ANCHO 300mm
	DERIVACION CRUZ PARA BANDEJA PORTACABLES DE CHAPA GALVANIZADA PERFORADA, ALA 50mm, ANCHO 300mm



2402-437/2017

REFERENCIAS DE TOMACORRIENTES	CANTIDAD
 TUGN: TOMACORRIENTE DE USO GENERAL NORMAL.	75
 TUE: TOMACORRIENTE DE USO ESPECIAL NORMAL.	1
 DTIC: PERISCOPIO COMPLETO CON 1 RJ11 (TEL) 1P UERTO DE DATOS CAT. SE 4 TOMACORRIENTES 2P+1T DE 10A	5

REFERENCIAS DE ALTURA DE TOMAS:
 TOMACORRIENTE A 0,40m SOBRE NPT.
 TOMACORRIENTE A 0,15m SOBRE NPT.
 TOMACORRIENTE A 1,20m SOBRE NPT.
 TOMACORRIENTE APLICADO EN CIELORRASO

NOTA: las capacidades, tendidos, secciones, ubicaciones, equipos y accesorios mencionados en el presente anteproyecto, deberán ser considerados como tentativos y a los fines de fijar criterios para la cotización. Debiendo La Contratista realizar el proyecto ejecutivo final.

Canalización y cableado de circuitos:
TUG: RS19 - 2x2,5mm+2,5mmPE
TUE: RS19 - 2x4,0mm+4,0mmPE

DIRECCIÓN PROVINCIAL DE ARQUITECTURA MINISTERIO DE INFRAESTRUCTURA Y SERVICIOS PÚBLICOS

BUENOS AIRES PROVINCIA

RESPONSABLES PROYECTO
ING. FABRICIO GESU
TEC. LUCIANO PERSELLO
ARQ. LUCIANO FISCHER

OBRA PROYECTO
H.I.G.A. ABRAHAM PIÑEYRO
REMEDIACION SERVICIO SALUD MENTAL

RESPONSABLES DOCUMENTACION TECNICA
ARQ. LUCIANO FISCHER

FECHA
OCT 2017

LOCALIDAD: JUNIN
PARTIDO: JUNIN

JEFE DE DEPARTAMENTO:
ARQ. ALEJANDRO PERSELLO

PLANO TOMAS PLANTA

DIRECTOR TECNICO

ESCALA 1:100


DIRECTOR PROVINCIAL
ARQ. ADRIAN LA MOTTA







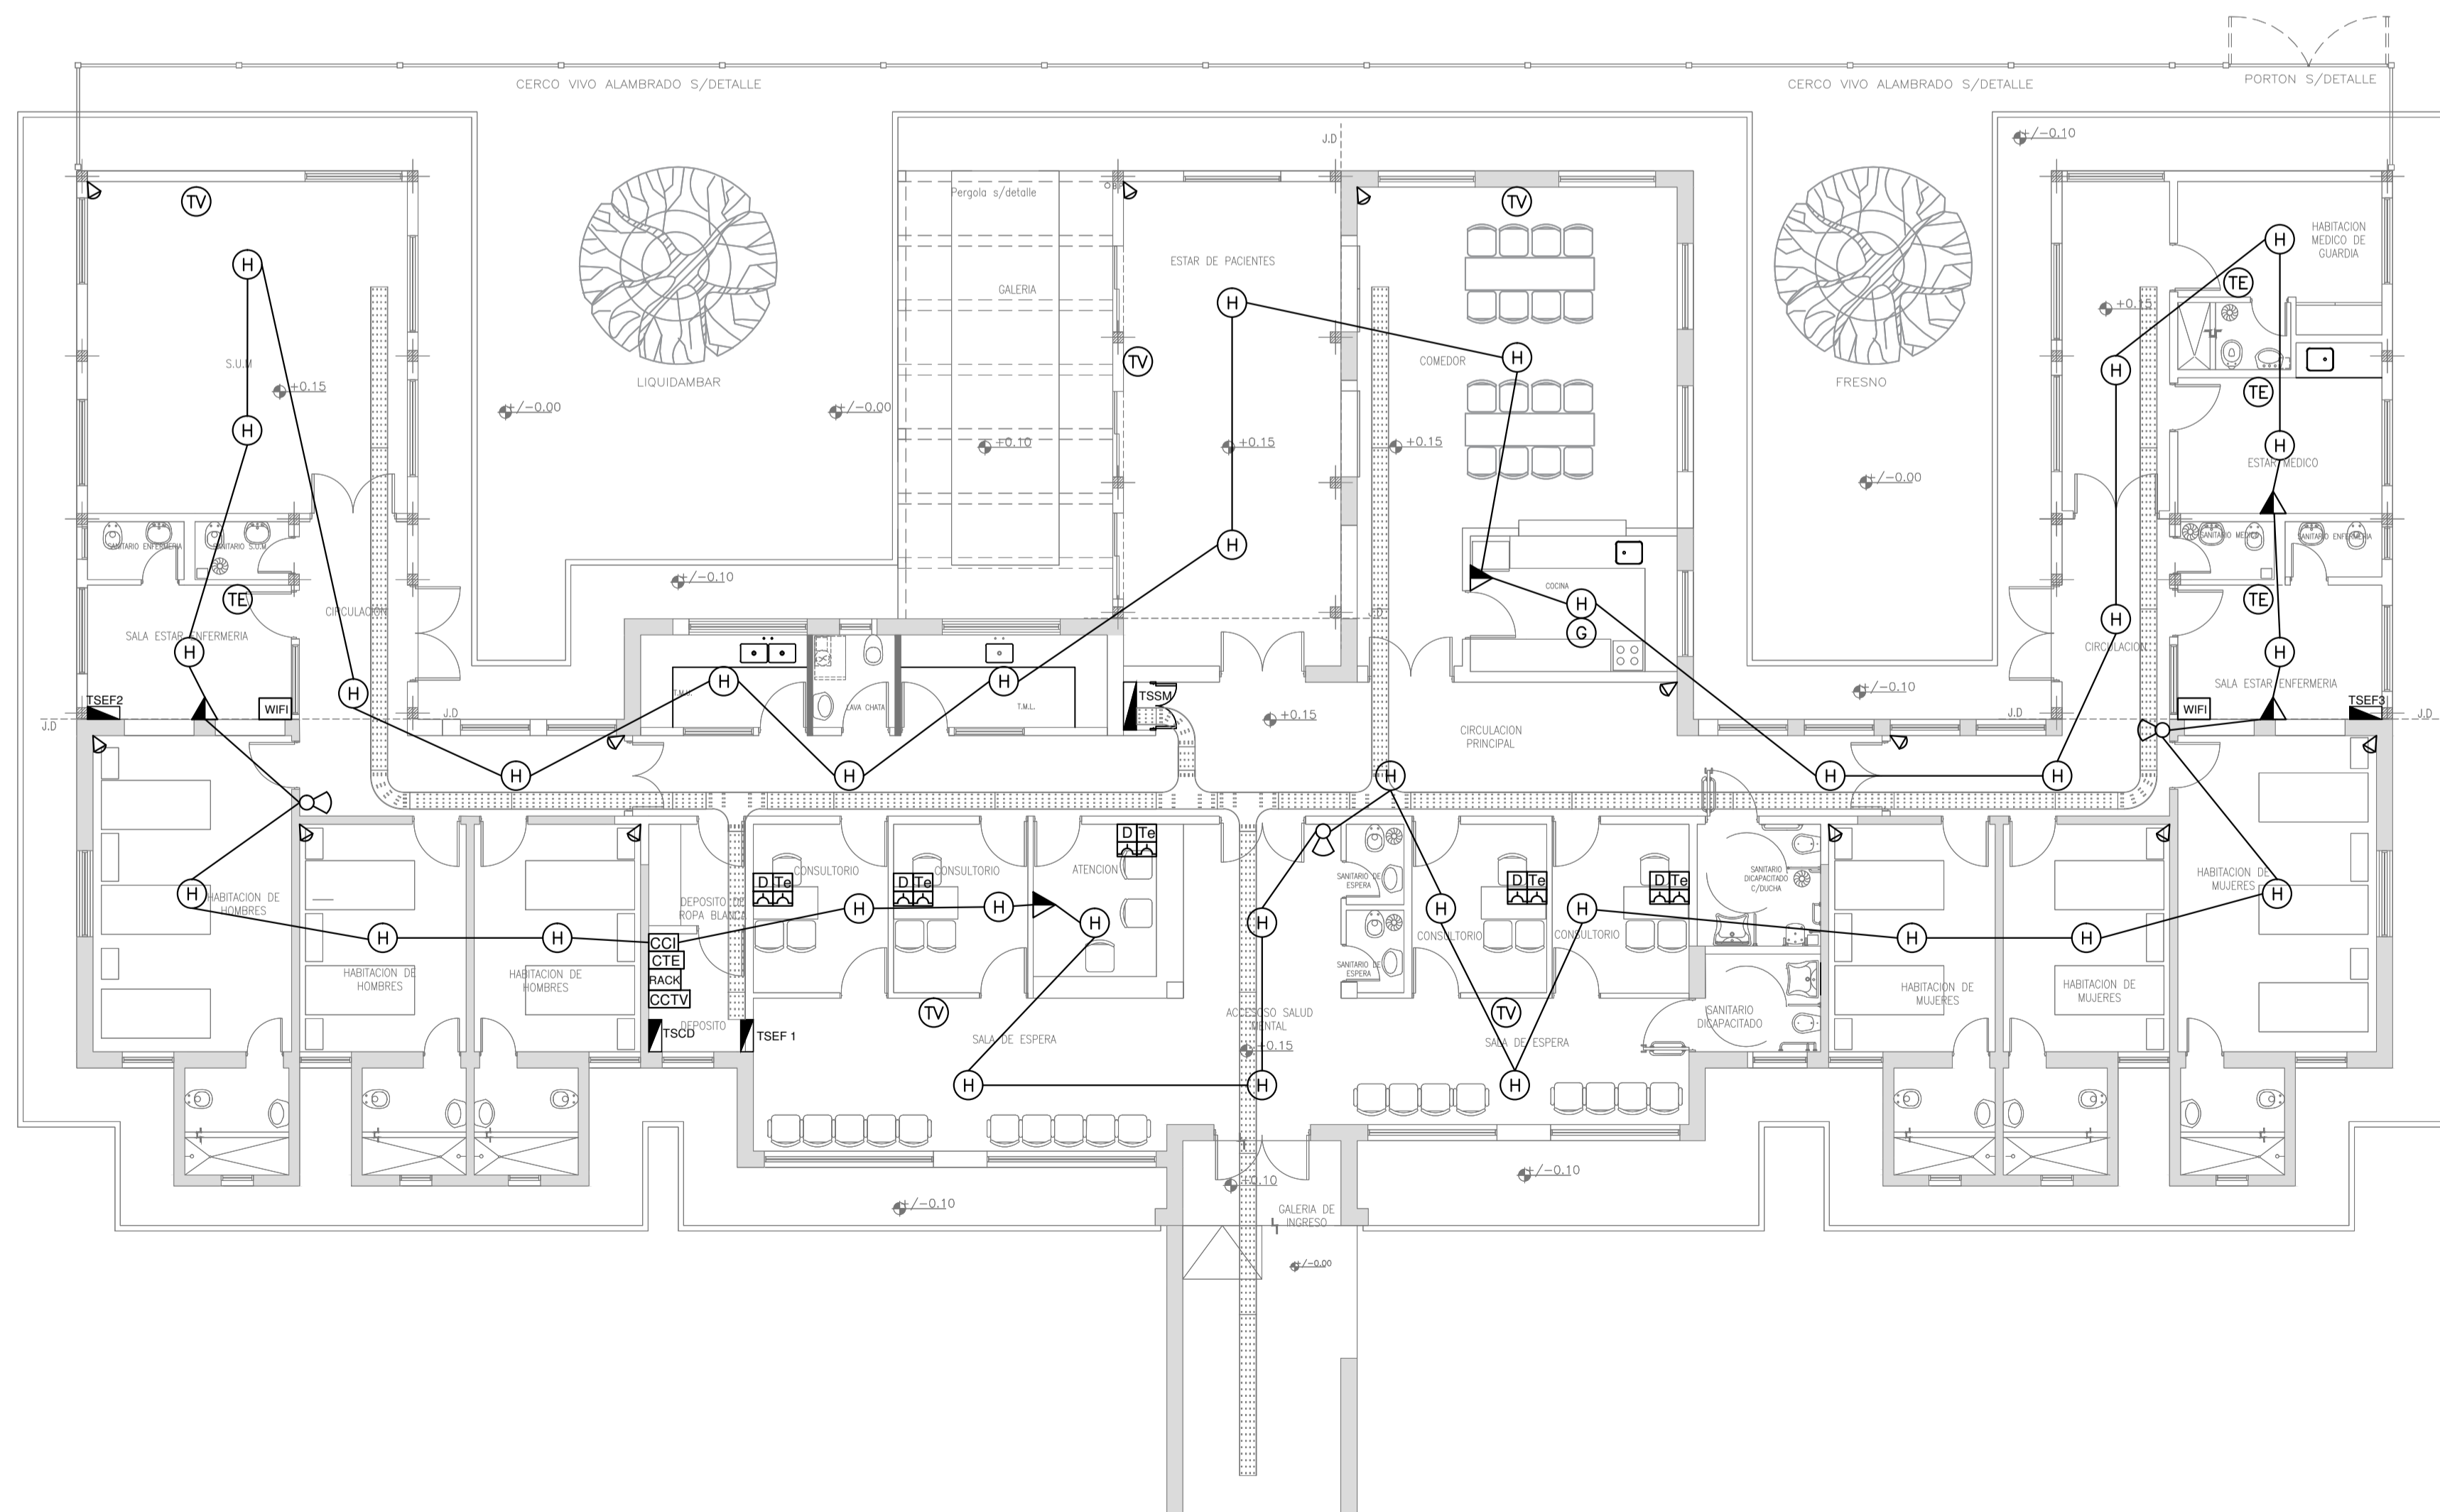






N° EXPEDIENTE 2402-437/2017

AREA ELECTRICAS

N° PLANO 03

TOTAL 05

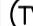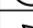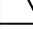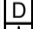

	REFERENCIAS DE BAJA TENSION:	CANT.
	CENTRAL CONTRA INCENDIO	1
	SIRENA ALARMA CONTRA INCENDIO	4
	PULSADOR PARA INCENDIO	5
	DETECTOR DE HUMO	35
	DETECTOR DE GAS	1
	BOCA DE TELEFONIA	4
	BOCA DE TELEVISION	5
	CAMARA DE VIGILANCIA	12
	PERISCOPIO COMPLETO CON 1 RJ11 (TEL) 1 PUERTO DE DATOS CAT. 5E 4 TOMACORRIENTES 2P+T DE 10A	9
	CENTRAL TELEFONICA	1
	SISTEMA MATRICIAL DE VIDEO SEGUN PLIEGO	1
	RACK MURAL 19" CON 2 PATCHERAS CAT. 6A	1
	ACCESO PUNTO S/ PLIEGO	2

DIRECCIÓN PROVINCIAL DE ARQUITECTURA
MINISTERIO DE INFRAESTRUCTURA Y SERVICIOS PÚBLICOS

OBRA
PROYECTO
H.I.G.A. ABRAHAM PIÑEYRO
REMEDIACION SERVICIO SALUD MENTAL





ARQ. ALEJANDRO PERSELLO

1-100

ESCALA	1:100
N.º EXPEDIENTE	

Nº EXPEDIENTE	AREA
2402-437/2017	ELECTRICAS





N° PLANO	TOTAL
04	05

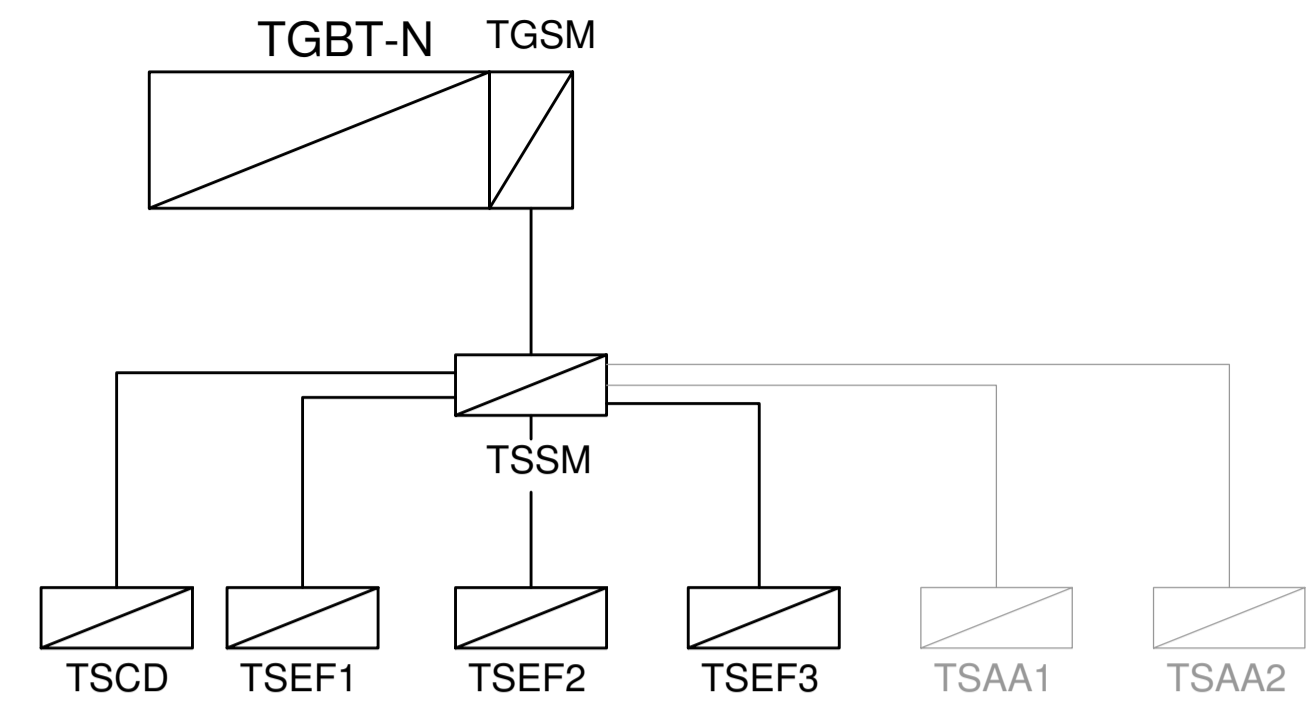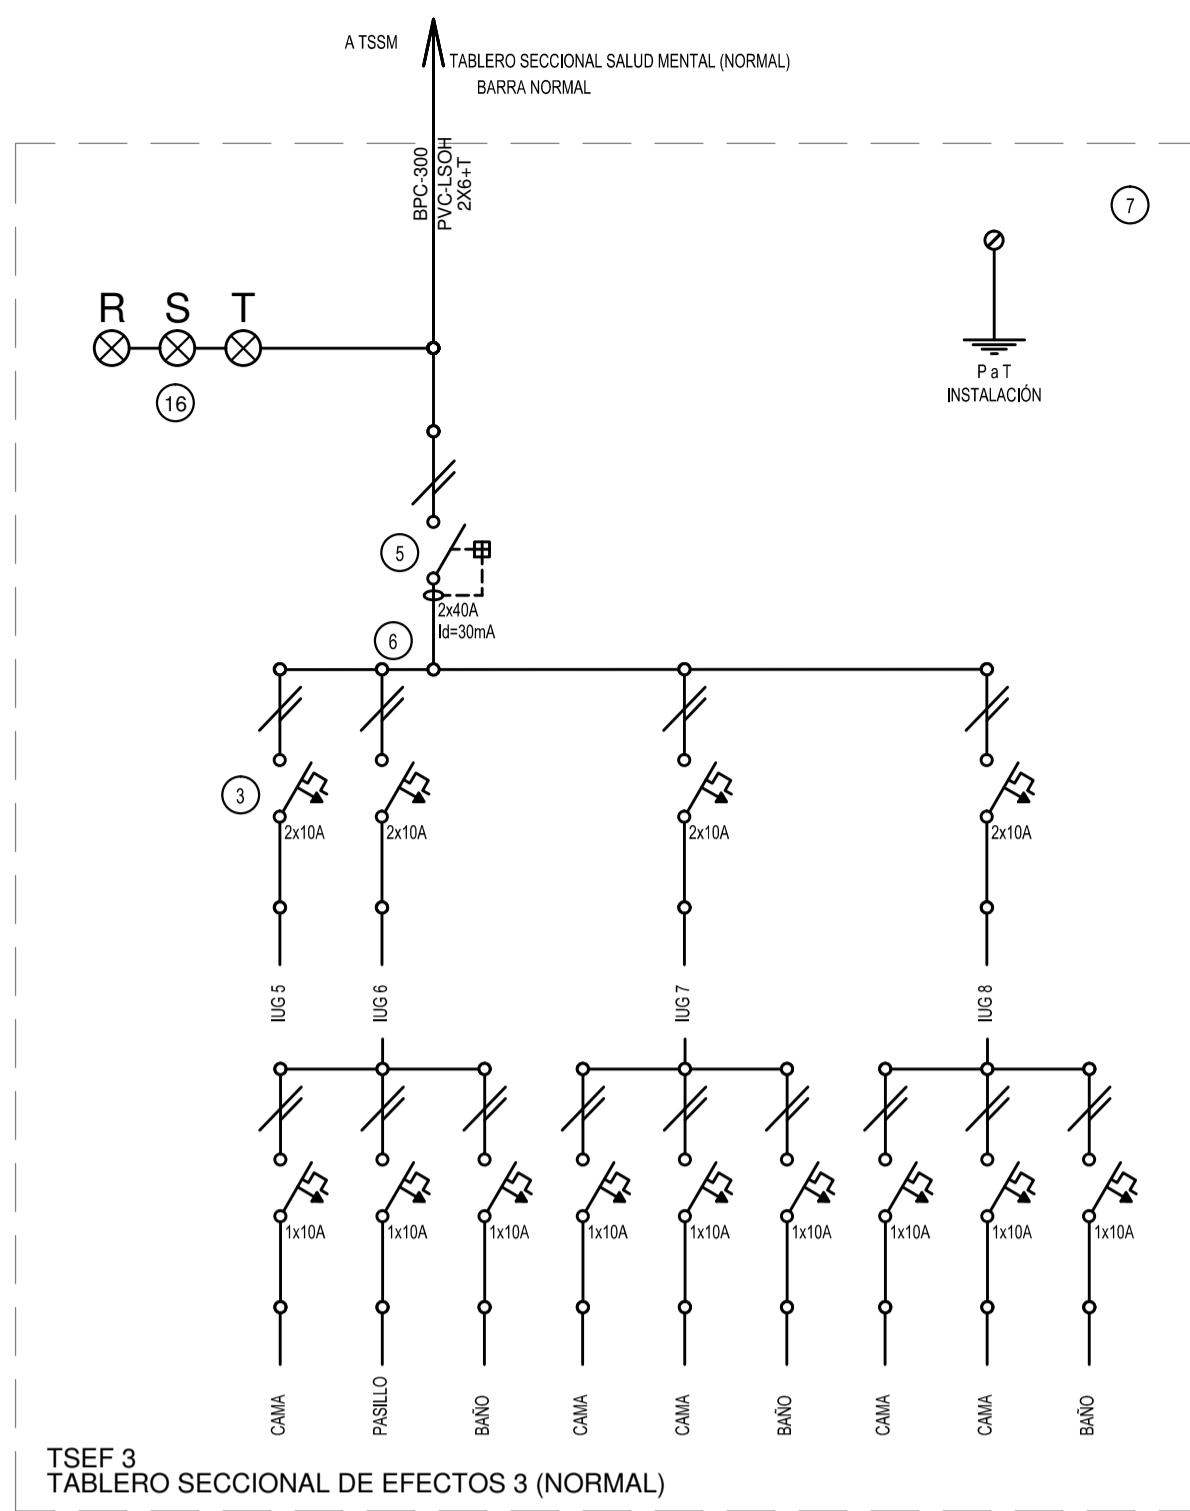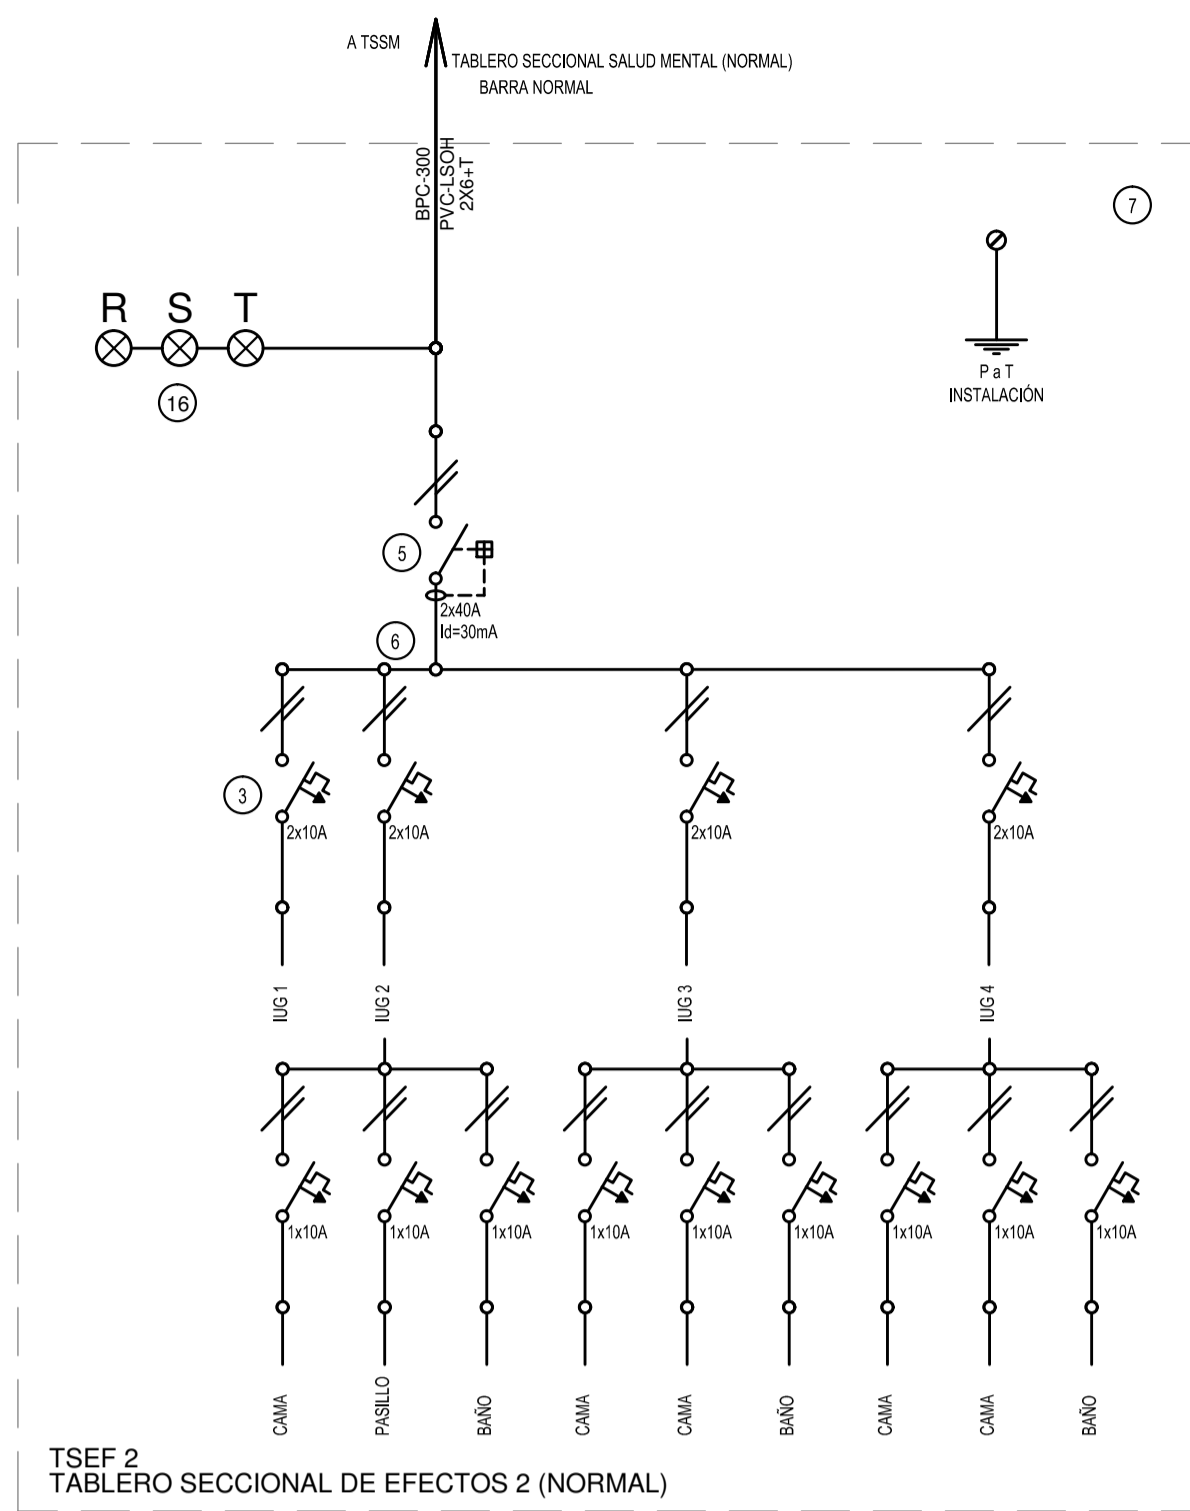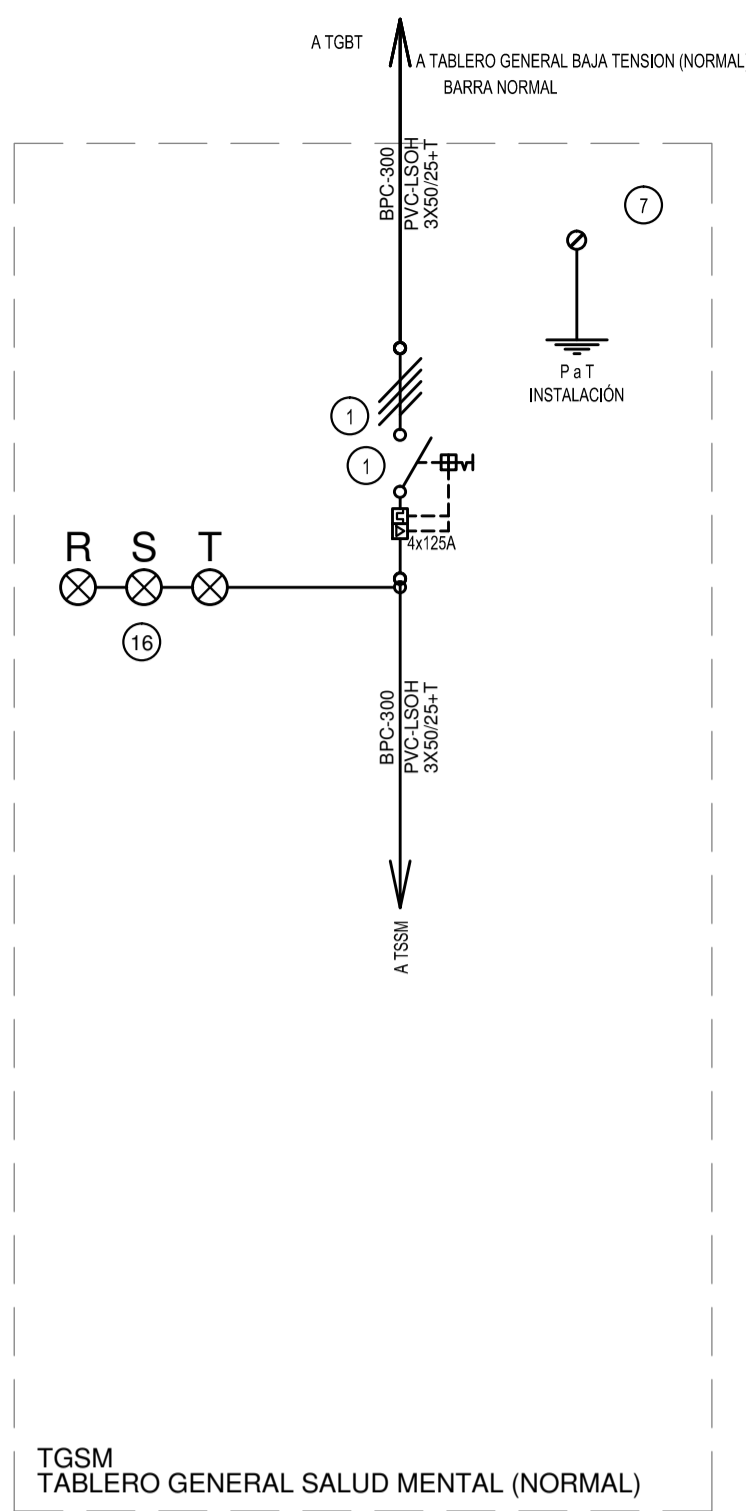

REFERENCIAS

- (1) Interruptor automático. Regulación, intensidad y polos s/ esquema de 35 KA.
- (2) Interruptor termomagnético tripolar/tetrapolar de 6 KA.
- (3) Interruptor termomagnético bipolar de 6 KA.
- (4) Interruptor termomagnético unipolar (de efecto) de 6 KA.
- (5) Interruptor diferencial. Intensidad y polos s/ esquema de 300/30 mA.
- (6) Barras de cobre protegidas.
- (7) Gabinete modular en chapa de hierro, espesor BWG Nº 18, refuerzos en chapa, espesores BWG Nº 14 y Nº 16 con puerta (con cerradura a tambor) estanca al polvo y la humedad, bandeja porta equipos, frente calado con capacidad vacante en un 30 % de su superficie.
- (8) Seccionador Fusible
- (9) Contactor. Bobina de 24V.
- (10) Relevo térmico.
- (11) Interruptor manual/automático.
- (12) Conmutador.
- (13) Interruptor magnético. Intensidad y polos s/ esquema.
- (14) Interruptor termomagnético enclavados mecánicamente. Intensidad y polos s/ esquema.
- (15) Instrumento de medición multifunción.
- (16) Ojos de buye.
- (17) Tablero de transferencia automática.
- (18) Interruptor motorizado.
- (19) Transformador de Intensidad.
- (20) Termistor.
- (21) Contactor/Conmutador.
- (22) Borneras para riel DIN.
- (23) Selectora
- (24) Sensor de presión diferencial salida 4-20 mA

TODOS LOS TABLEROS DEBERAN SER PROTOCOLARIZADOS SEGUN LAS NORMAS IEC 61439-1&2 IP55 PARA TABLEROS A LA INTERPERIE E IP 30 PARA TABLEROS INTERIORES.

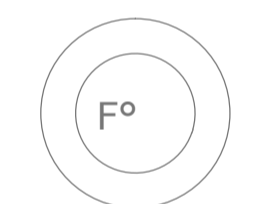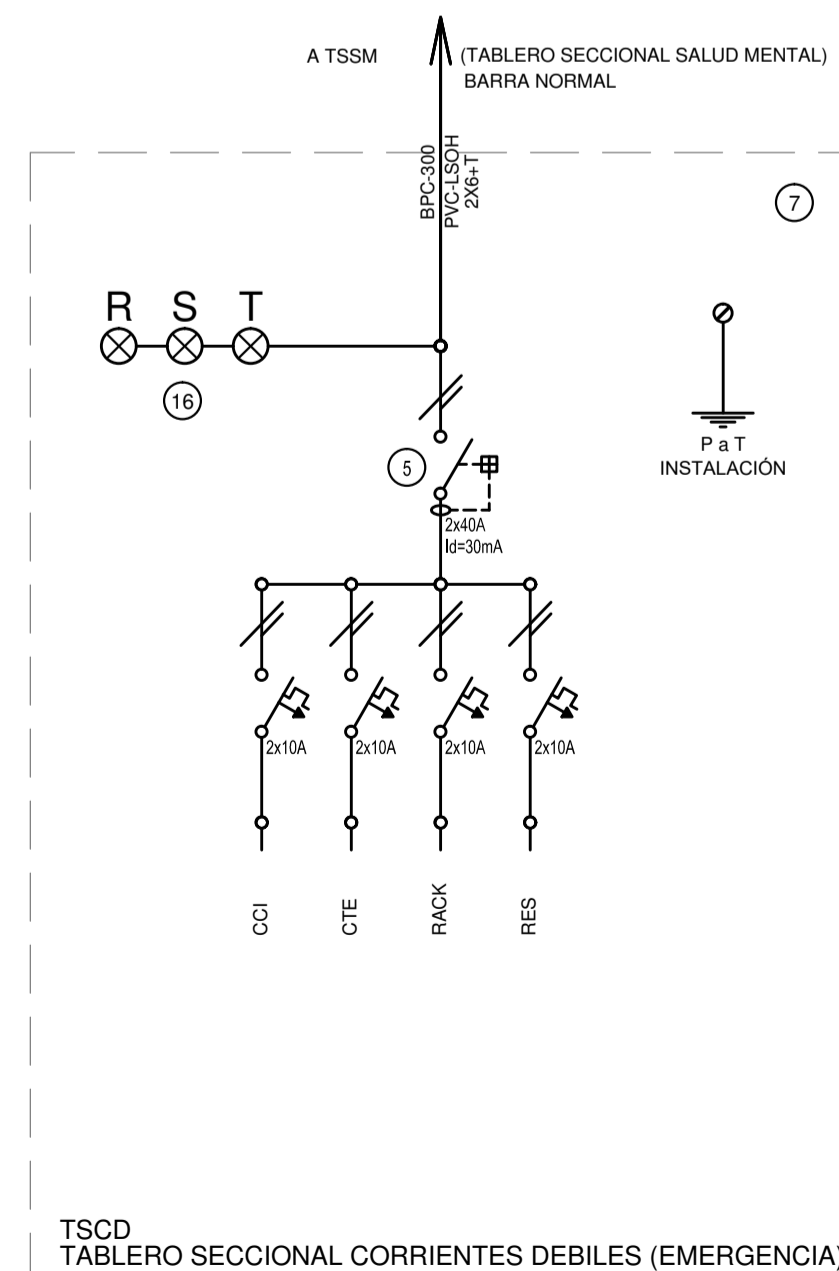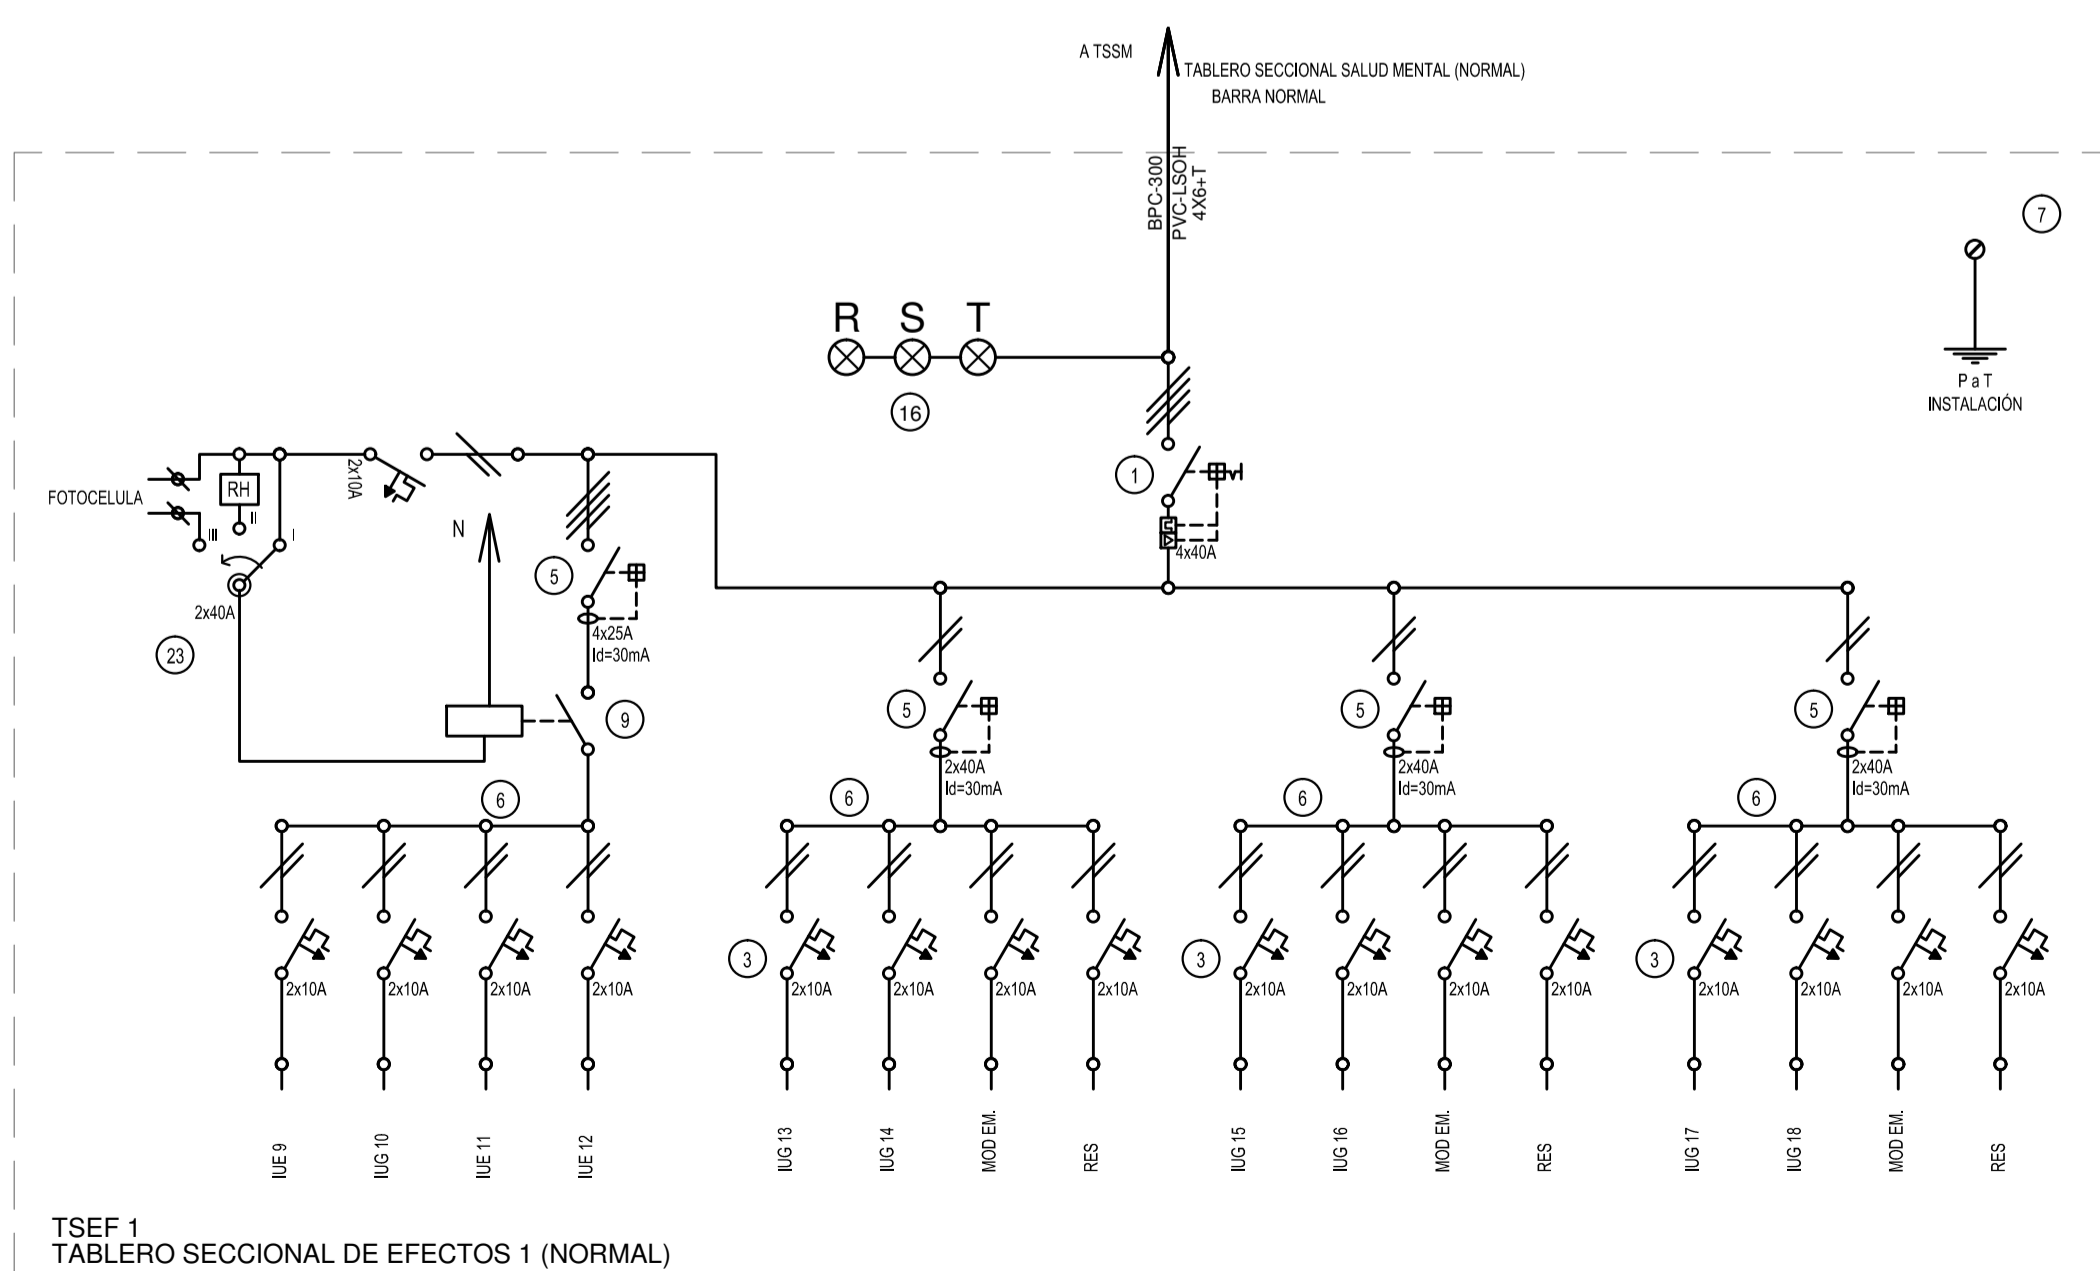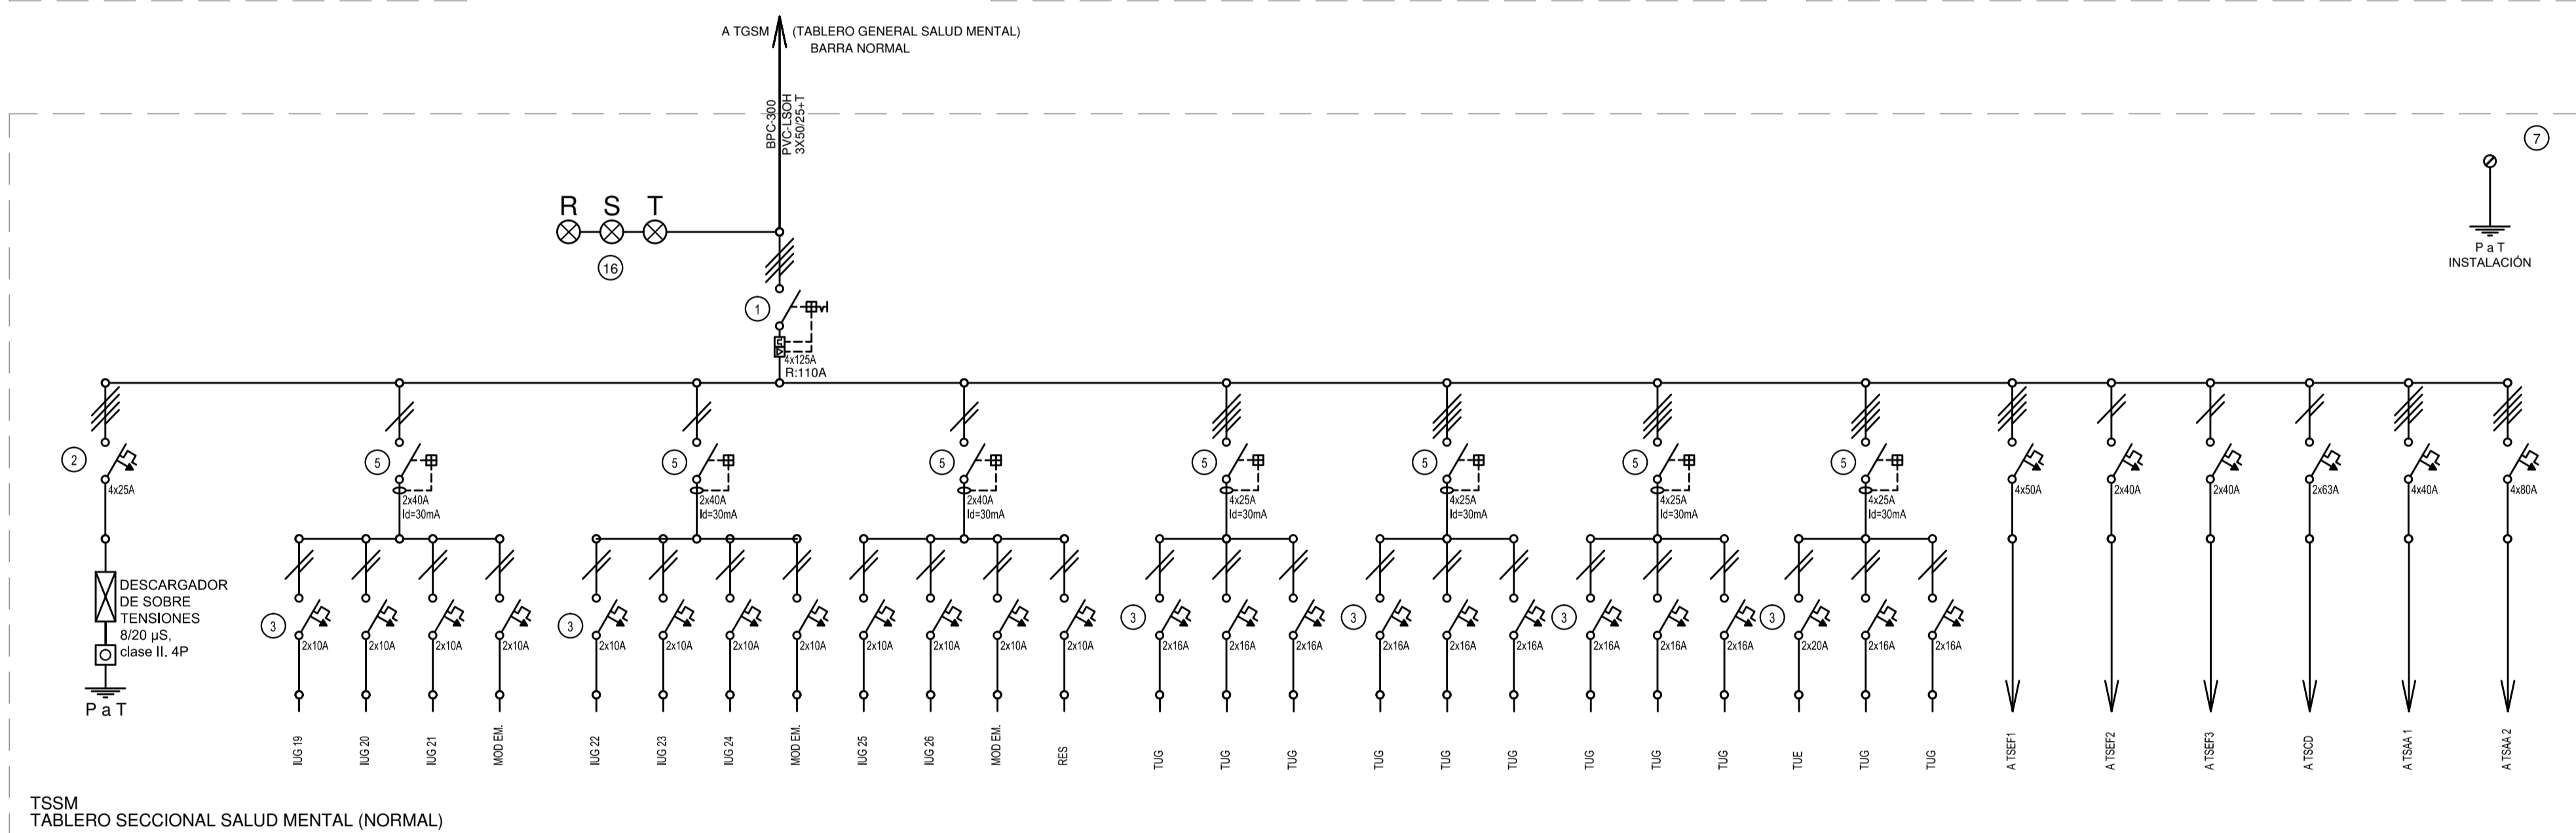

2402-437/2017

DIRECCIÓN PROVINCIAL DE ARQUITECTURA MINISTERIO DE INFRAESTRUCTURA Y SERVICIOS PÚBLICOS

BUENOS AIRES PROVINCIA

RESPONSABLES PROYECTO

ING. FABRICIO GESU
TEC. LUCIANO PERSELLO
ARQ. LUCIANO FISCHER

OBRA PROYECTO

H.I.G.A. ABRAHAM PIÑEYRO
REMEDIACION SERVICIO SALUD MENTAL

LOCALIDAD: JUNIN

PARTIDO: JUNIN

RESPONSABLES DOCUMENTACION TECNICA

ARQ. LUCIANO FISCHER
JEFE DE DEPARTAMENTO:
ARQ. ALEJANDRO PERSELLO

PLANO

ESQUEMAS UNIFILARES

DIRECTOR TECNICO

ESCALA

S/E

DIRECTOR PROVINCIAL

ARQ. ADRIAN LA MOTTA

Nº EXPEDIENTE

2402-437/2017

AREA


ELECTRICAS

Nº PLANO

05

TOTAL



05

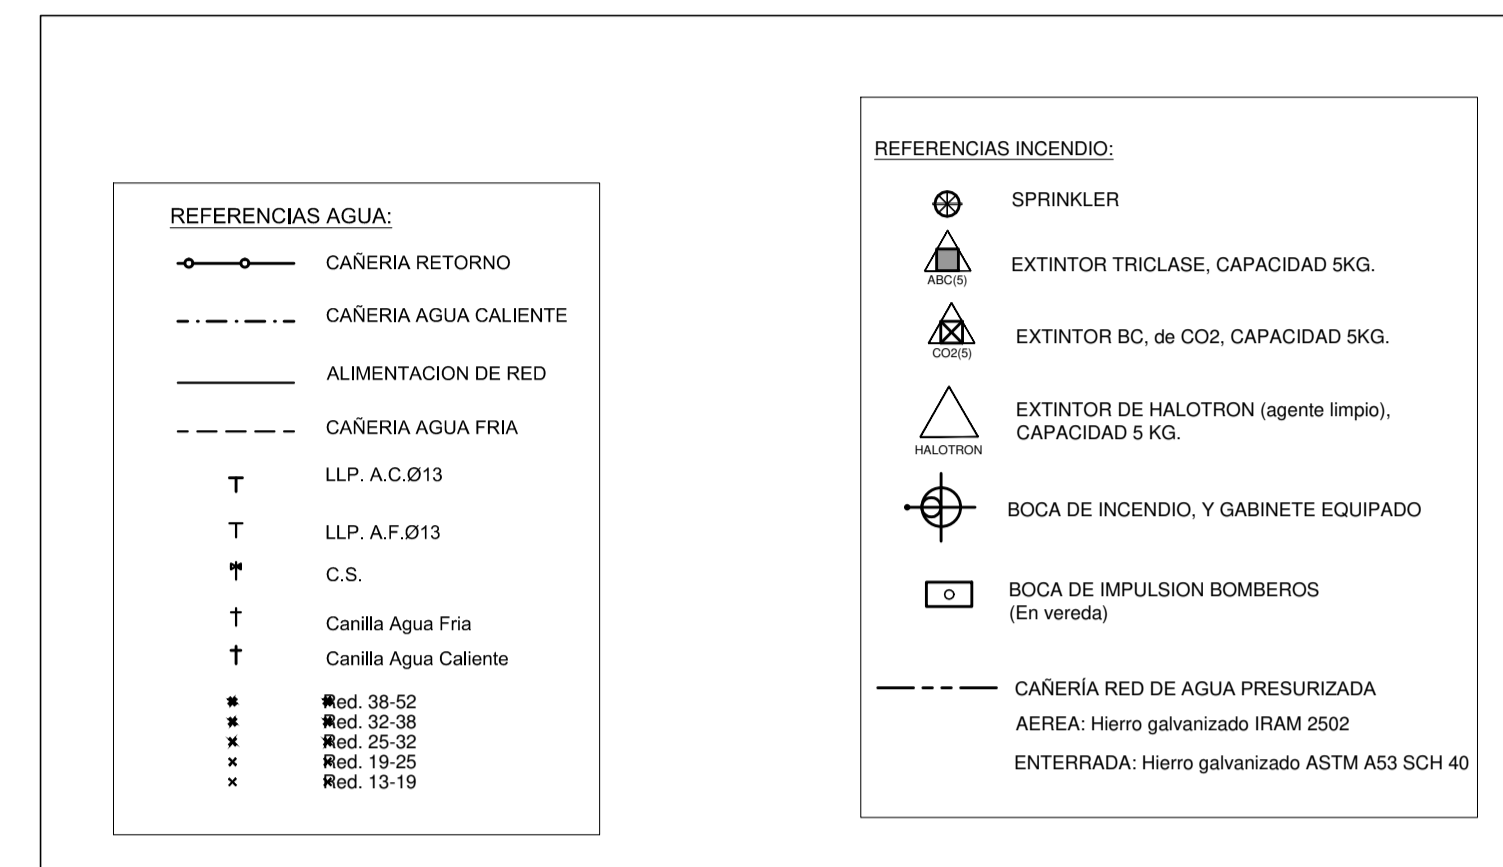


- Todos los diámetros de las cañerías son internas nominales
- Las dimensiones adoptadas son a efectos de igualar ofertas. El contratista presentará plano definitivo y memoria de cálculo. Las medidas adoptadas serán verificadas en obra.

©


<div>DIRECCIÓN PROVINCIAL DE ARQUITECTURA</div> <div>MINISTERIO DE INFRAESTRUCTURA Y SERVICIOS PÚBLICOS</div> <div>BUENOS AIRES PROVINCIA</div>			
RESPONSABLE PROYECTO ARQº ANALIA FIACCOLA ARQº VERONICA CABANA		OBRA PROYECTO H.I.G.A. ABRAHAM PIÑEYRO REMODELACION SERVICIO SALUD MENTAL LOCALIDAD JUNIN PARTIDO JUNIN	
RESPONSABLE DOCUMENTACION TECNICA ARQº ANALIA FIACCOLA JEFE DE DEPARTAMENTO ARQº ALEJANDRO PERSELLO DIRECTOR TECNICO *****		PLANO PLANO AGUA FRIA Y CALIENTE PLANO INSTALACION DE INCENDIO ESCALA 1:100	
DIRECTOR PROVINCIAL ARQº ADRIAN LA MOTTA		N° EXPEDIENTE 2402-437/17	AREA SANITARIAS
		N° PLANO 01	TOTAL 02

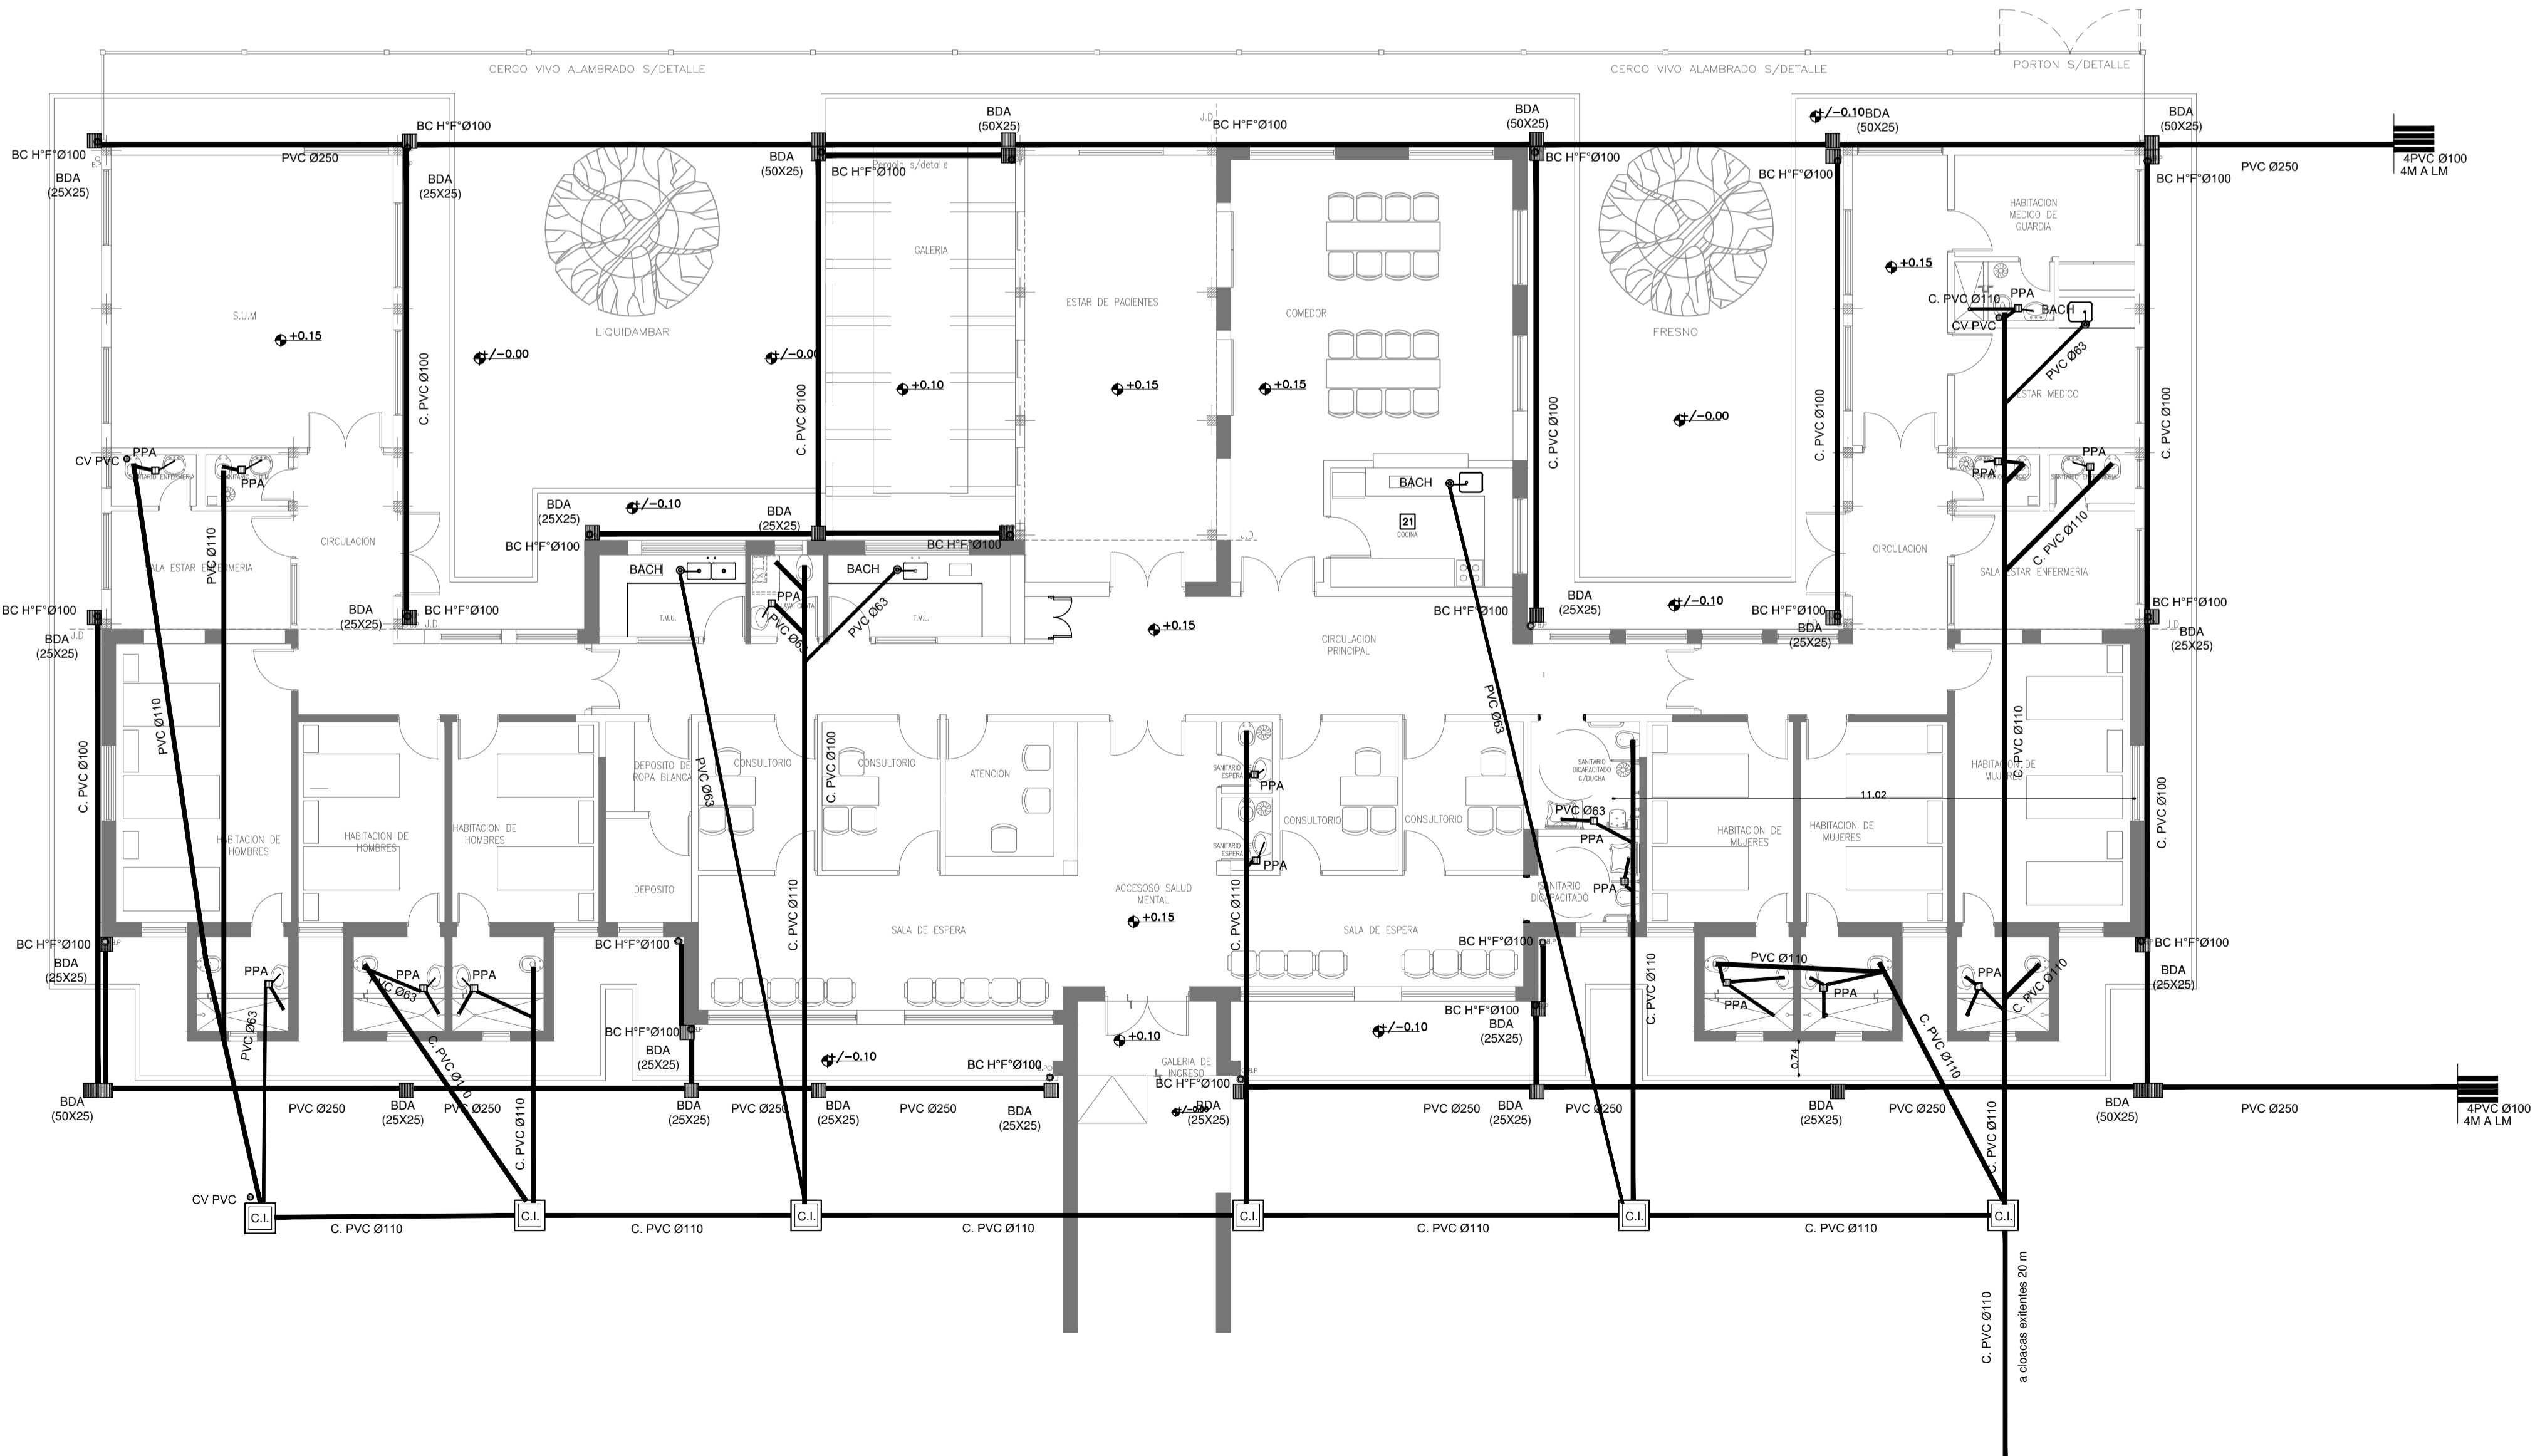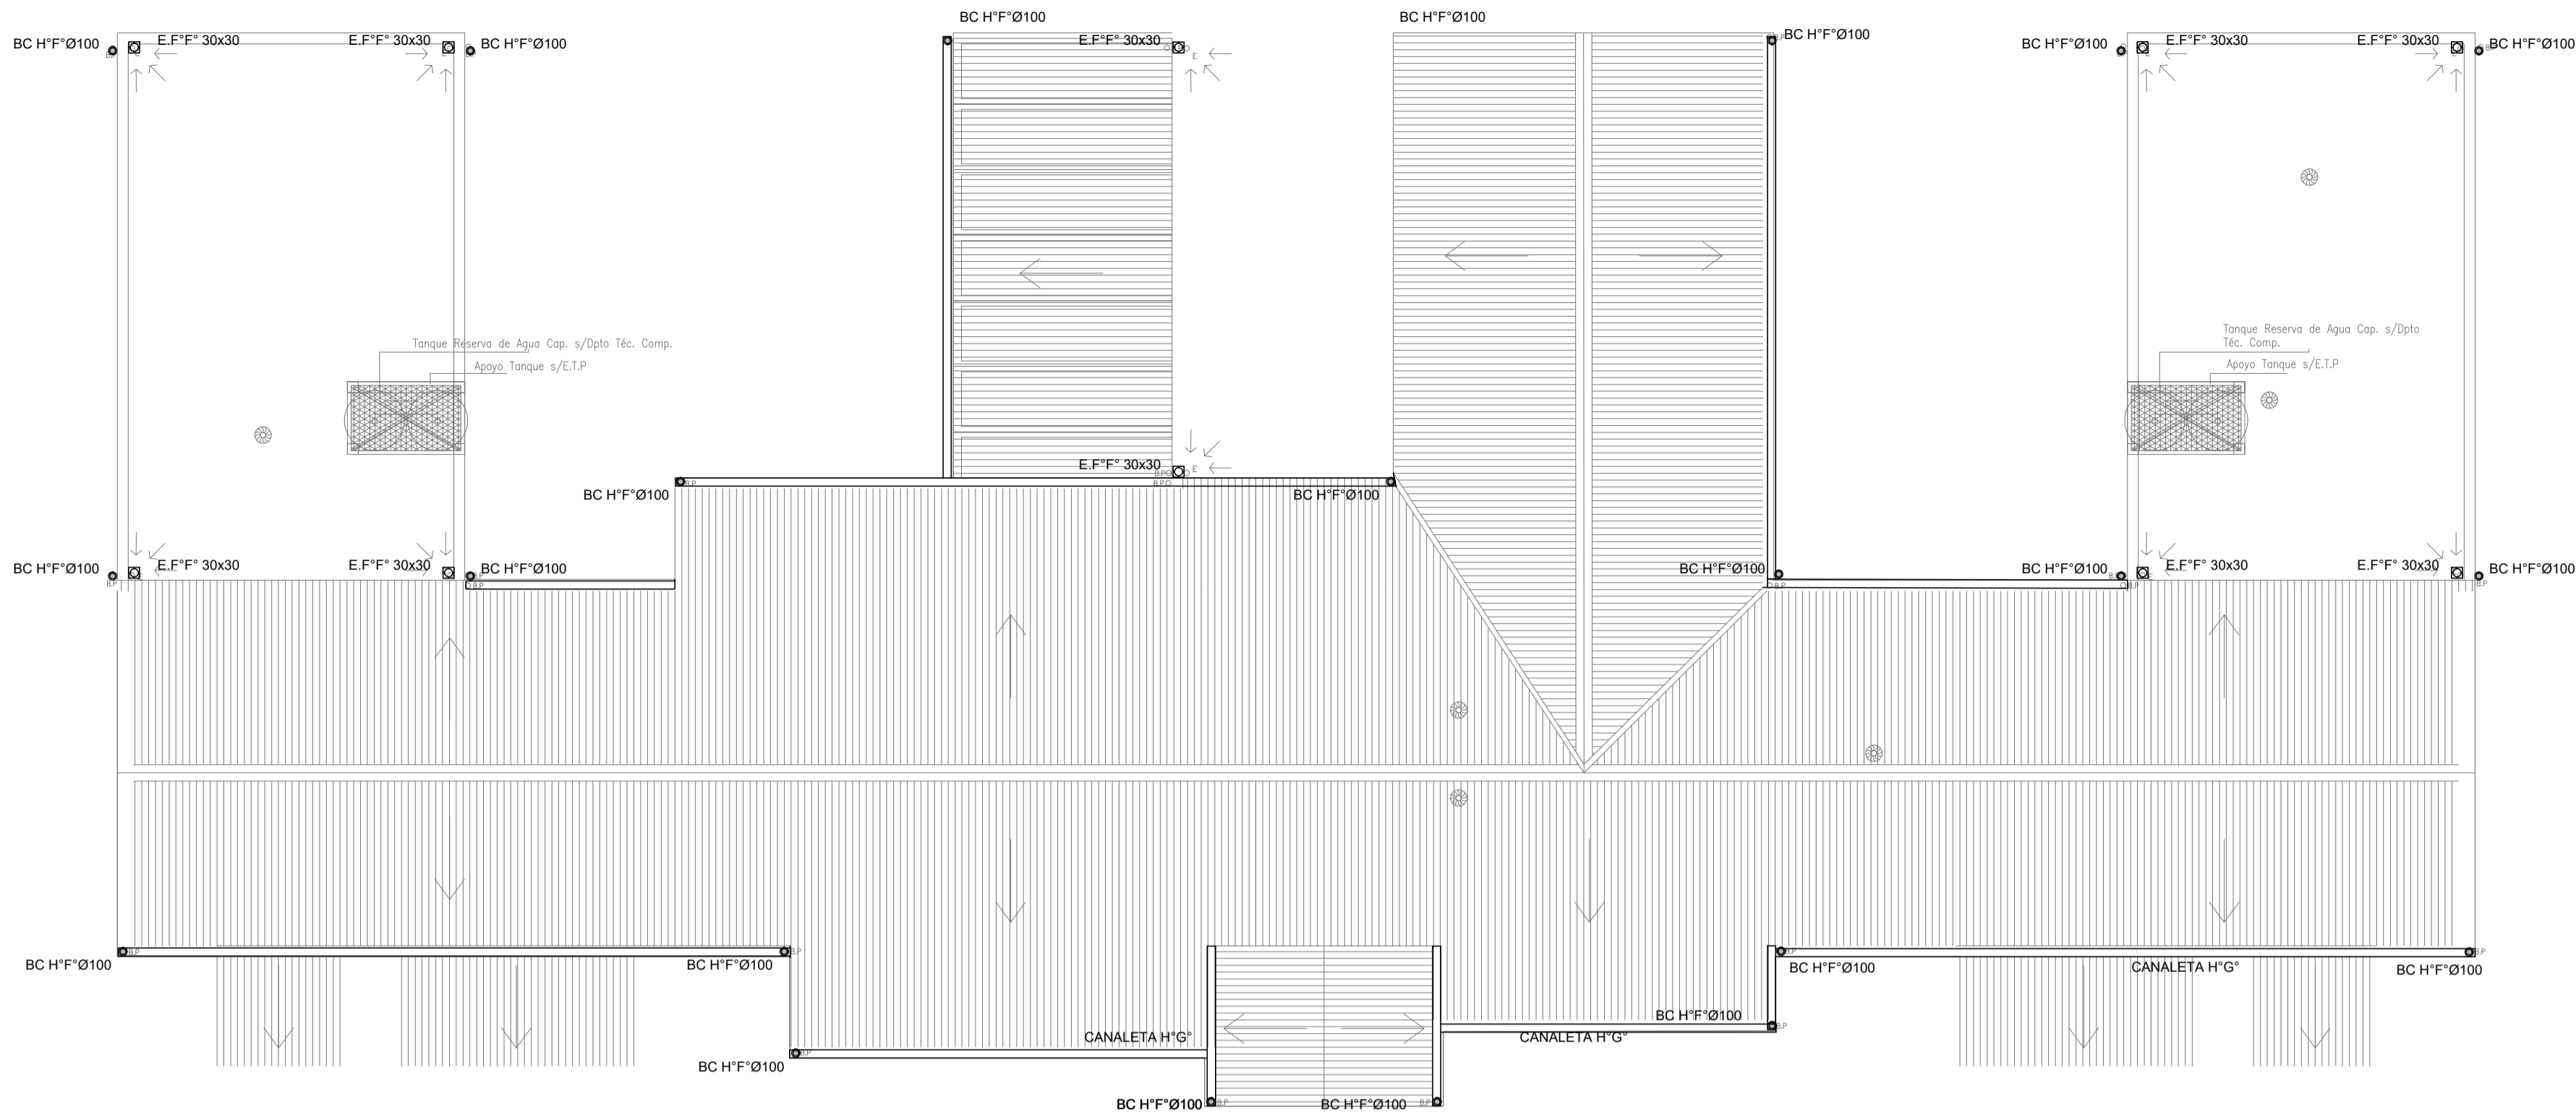

2402-437/2017

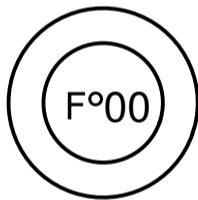


DIRECCIÓN PROVINCIAL DE ARQUITECTURA MINISTERIO DE INFRAESTRUCTURA Y SERVICIOS PÚBLICOS					
BUENOS AIRES PROVINCIA					
RESPONSABLE PROYECTO ARQ. FIACCOLA - CABANA			OBRA PROYECTO H.I.G.A. ABRAHAM PIÑEYRO REMODELACION SERVICIO SALUD MENTAL LOCALIDAD JUNIN PARTIDO JUNIN		
RESPONSABLE DOCUMENTACION TECNICA ARQ. CABANA			FECHA 30/08/2017		
JEFE DE DEPARTAMENTO ARQ. ALEJANDRO PERSELLO			PLANO PLANO CLOACAS - PLUVIAL		
DIRECTOR TECNICO *****			ESCALA 1:100		
DIRECTOR PROVINCIAL ARQ. ADRIAN LA MOTTA			N° EXPEDIENTE 2402-437/17	AREA SANITARIAS	N° PLANO 02
					TOTAL 02

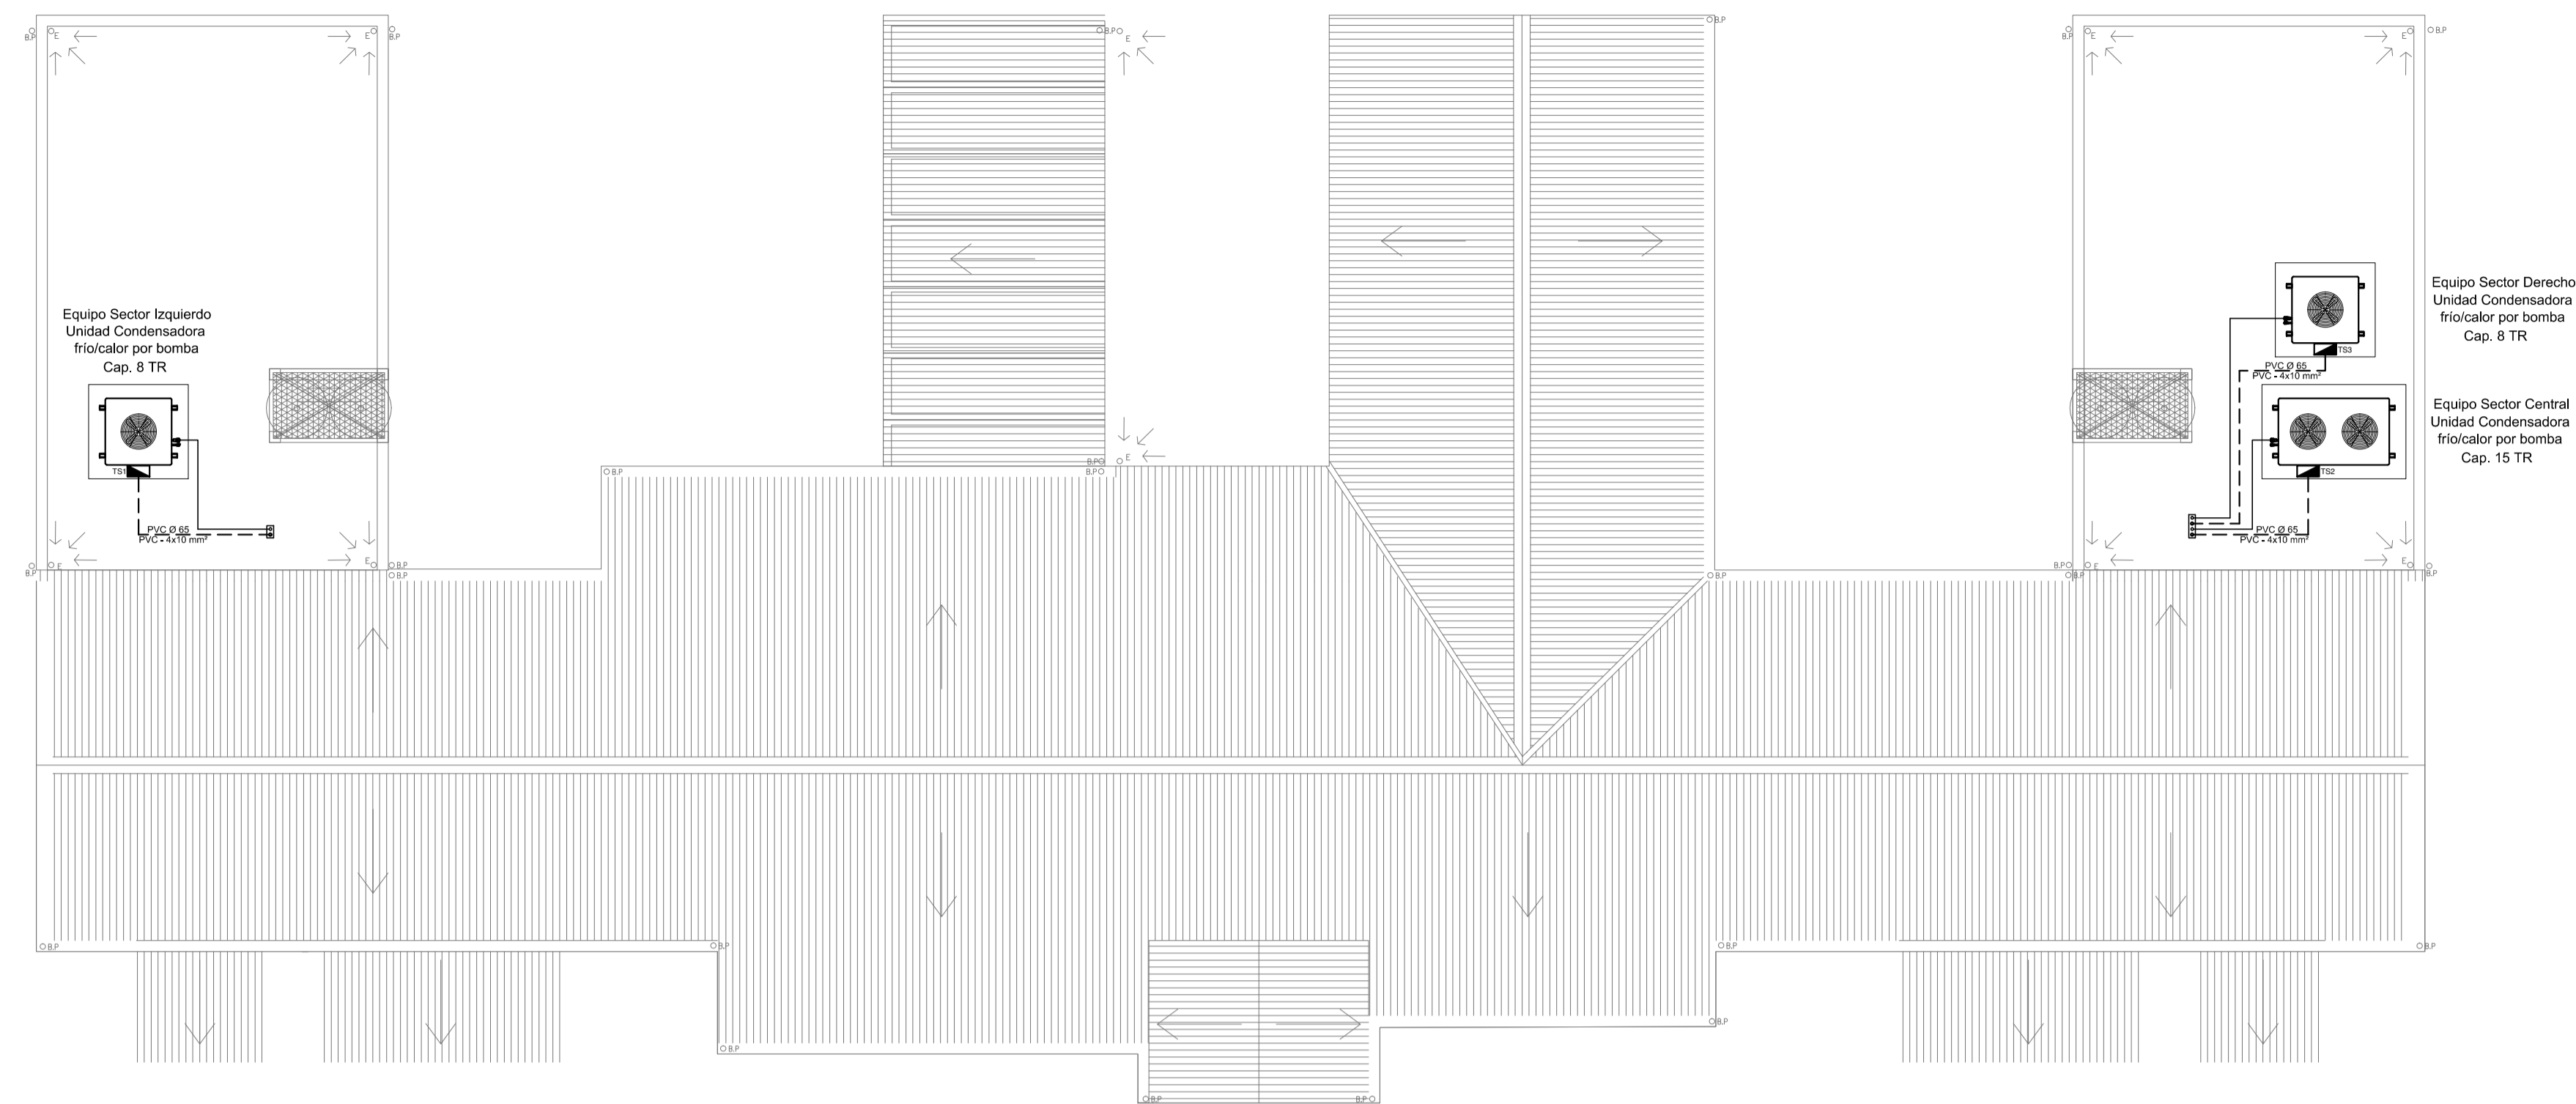

PLANTA DE TECHOS


REFERENCIAS:

- conducto de alimentación
- - - conducto de retorno
- · - · - cañería de cobre
- - - - - conexión eléctrica
- DA difusor de alimentación
- RR reja de retorno
- R.I. reja de interconexión
- TAE toma de aire exterior
- EX extractor de aire
- PCP persiana corta fuego
- TSAA tablero seccional de AA

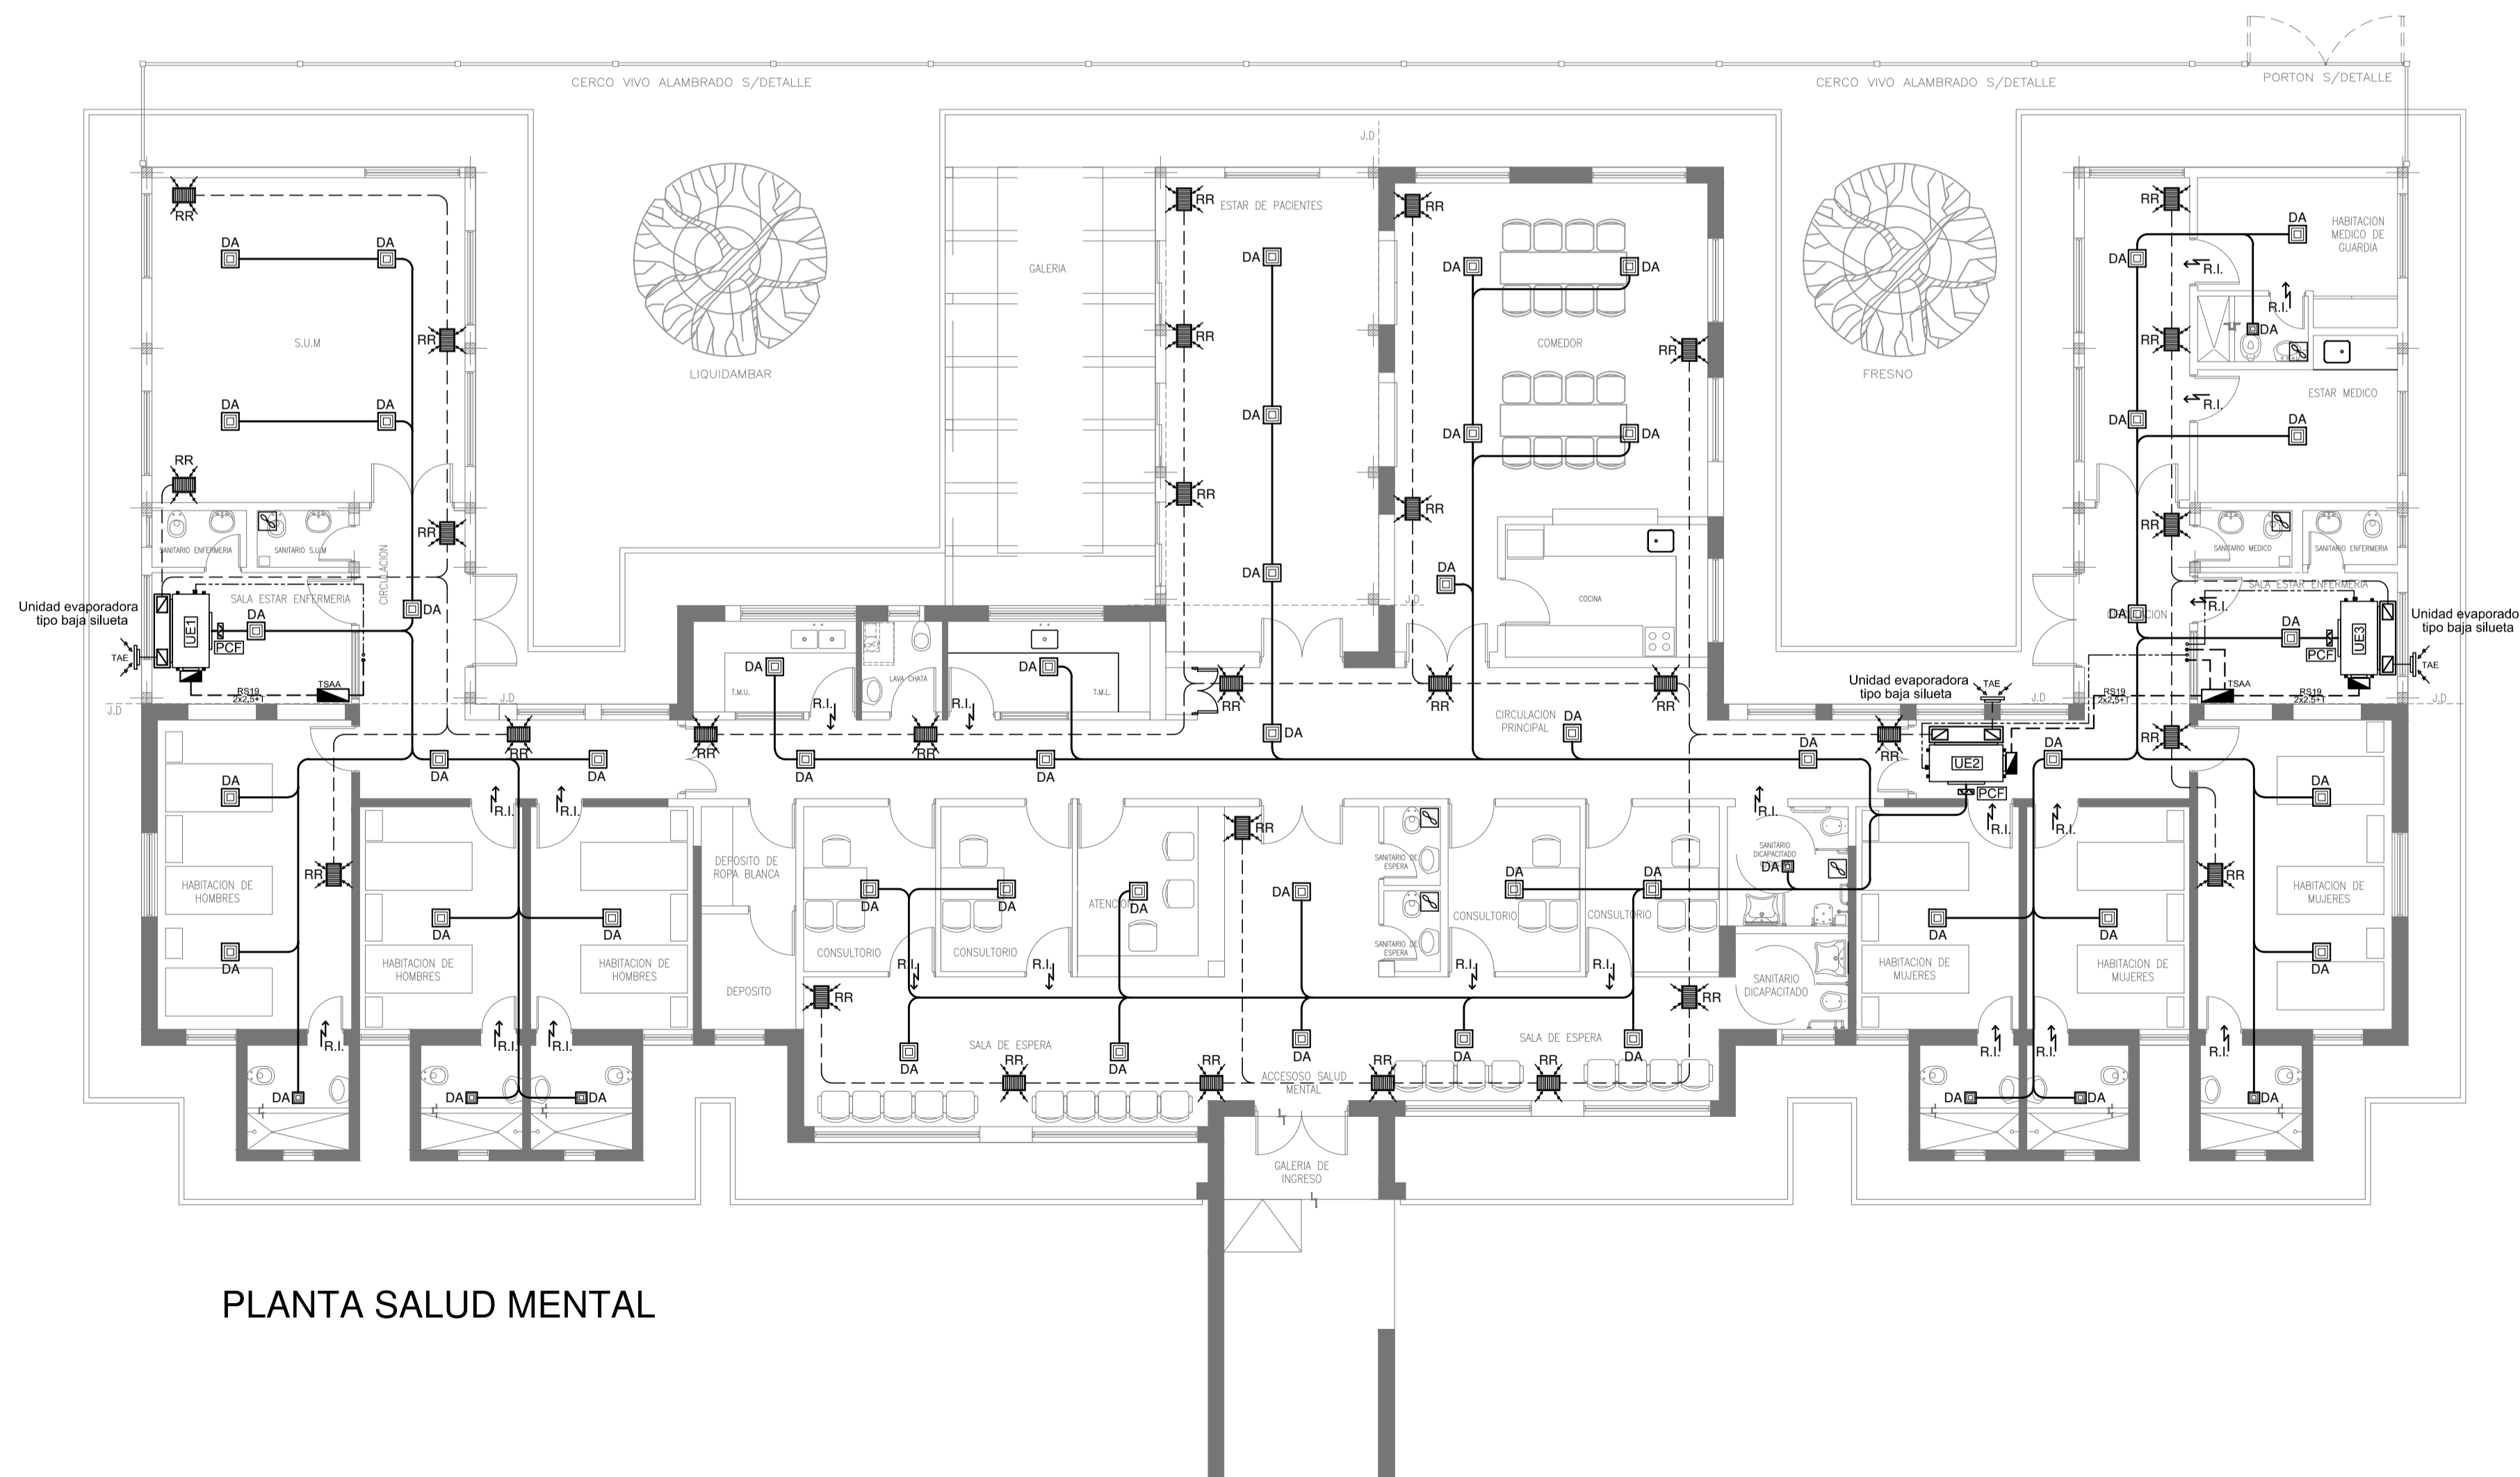

PLANTA SALUD MENTAL

2402-437/2017

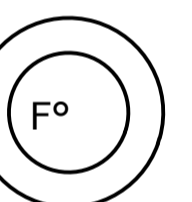

NOTA:


La ubicación definitiva de los equipos a instalar dependerá de la factibilidad de obra y de las indicaciones del proyectista o inspección. Todas las capacidades de los equipos indicadas en planos deberán ser netas y mínimas a instalar.

IMPORTANTE:

Para los Planos de Replanteo de Obra, la Empresa Contratista no podrá modificar el Proyecto Contractual, solamente efectuará el completamiento del mismo, de acuerdo a las Especificaciones Técnicas Particulares - Instalación Aire Acondicionado. La aprobación de la Documentación y todos los materiales la efectuará la Dirección Técnica, Depto. Técnico Complementario.

DIRECCIÓN PROVINCIAL DE ARQUITECTURA MINISTERIO DE INFRAESTRUCTURA Y SERVICIOS PÚBLICOS			
BUENOS AIRES PROVINCIA			
PROYECTO ARQ. MARCELA NACARATE		OBRA PROYECTO H.I.G.A. ABRAHAM PIÑEYRO REMODELACION SERVICIO SALUD MENTAL LOCALIDAD: JUNIN PARTIDO: JUNIN	
DIBUJO EN CAD ARQ. MARCELA NACARATE	FECHA OCTUBRE 2017	PLANO AIRE ACONDICIONADO	
JEFE DE DEPARTAMENTO ARQ. ALEJANDRO PERSELLO		ESCALA: 1:100	
DIRECTOR TÉCNICO *****		N° EXPEDIENTE 2402-437/17	
DIRECTOR PROVINCIAL ARQ. ADRIAN LA MOTTA		AREA TERMOMECANICA	N° PLANO 01
		TOTAL 02	

UNIFILARES TABLEROS TERMOMECANICA

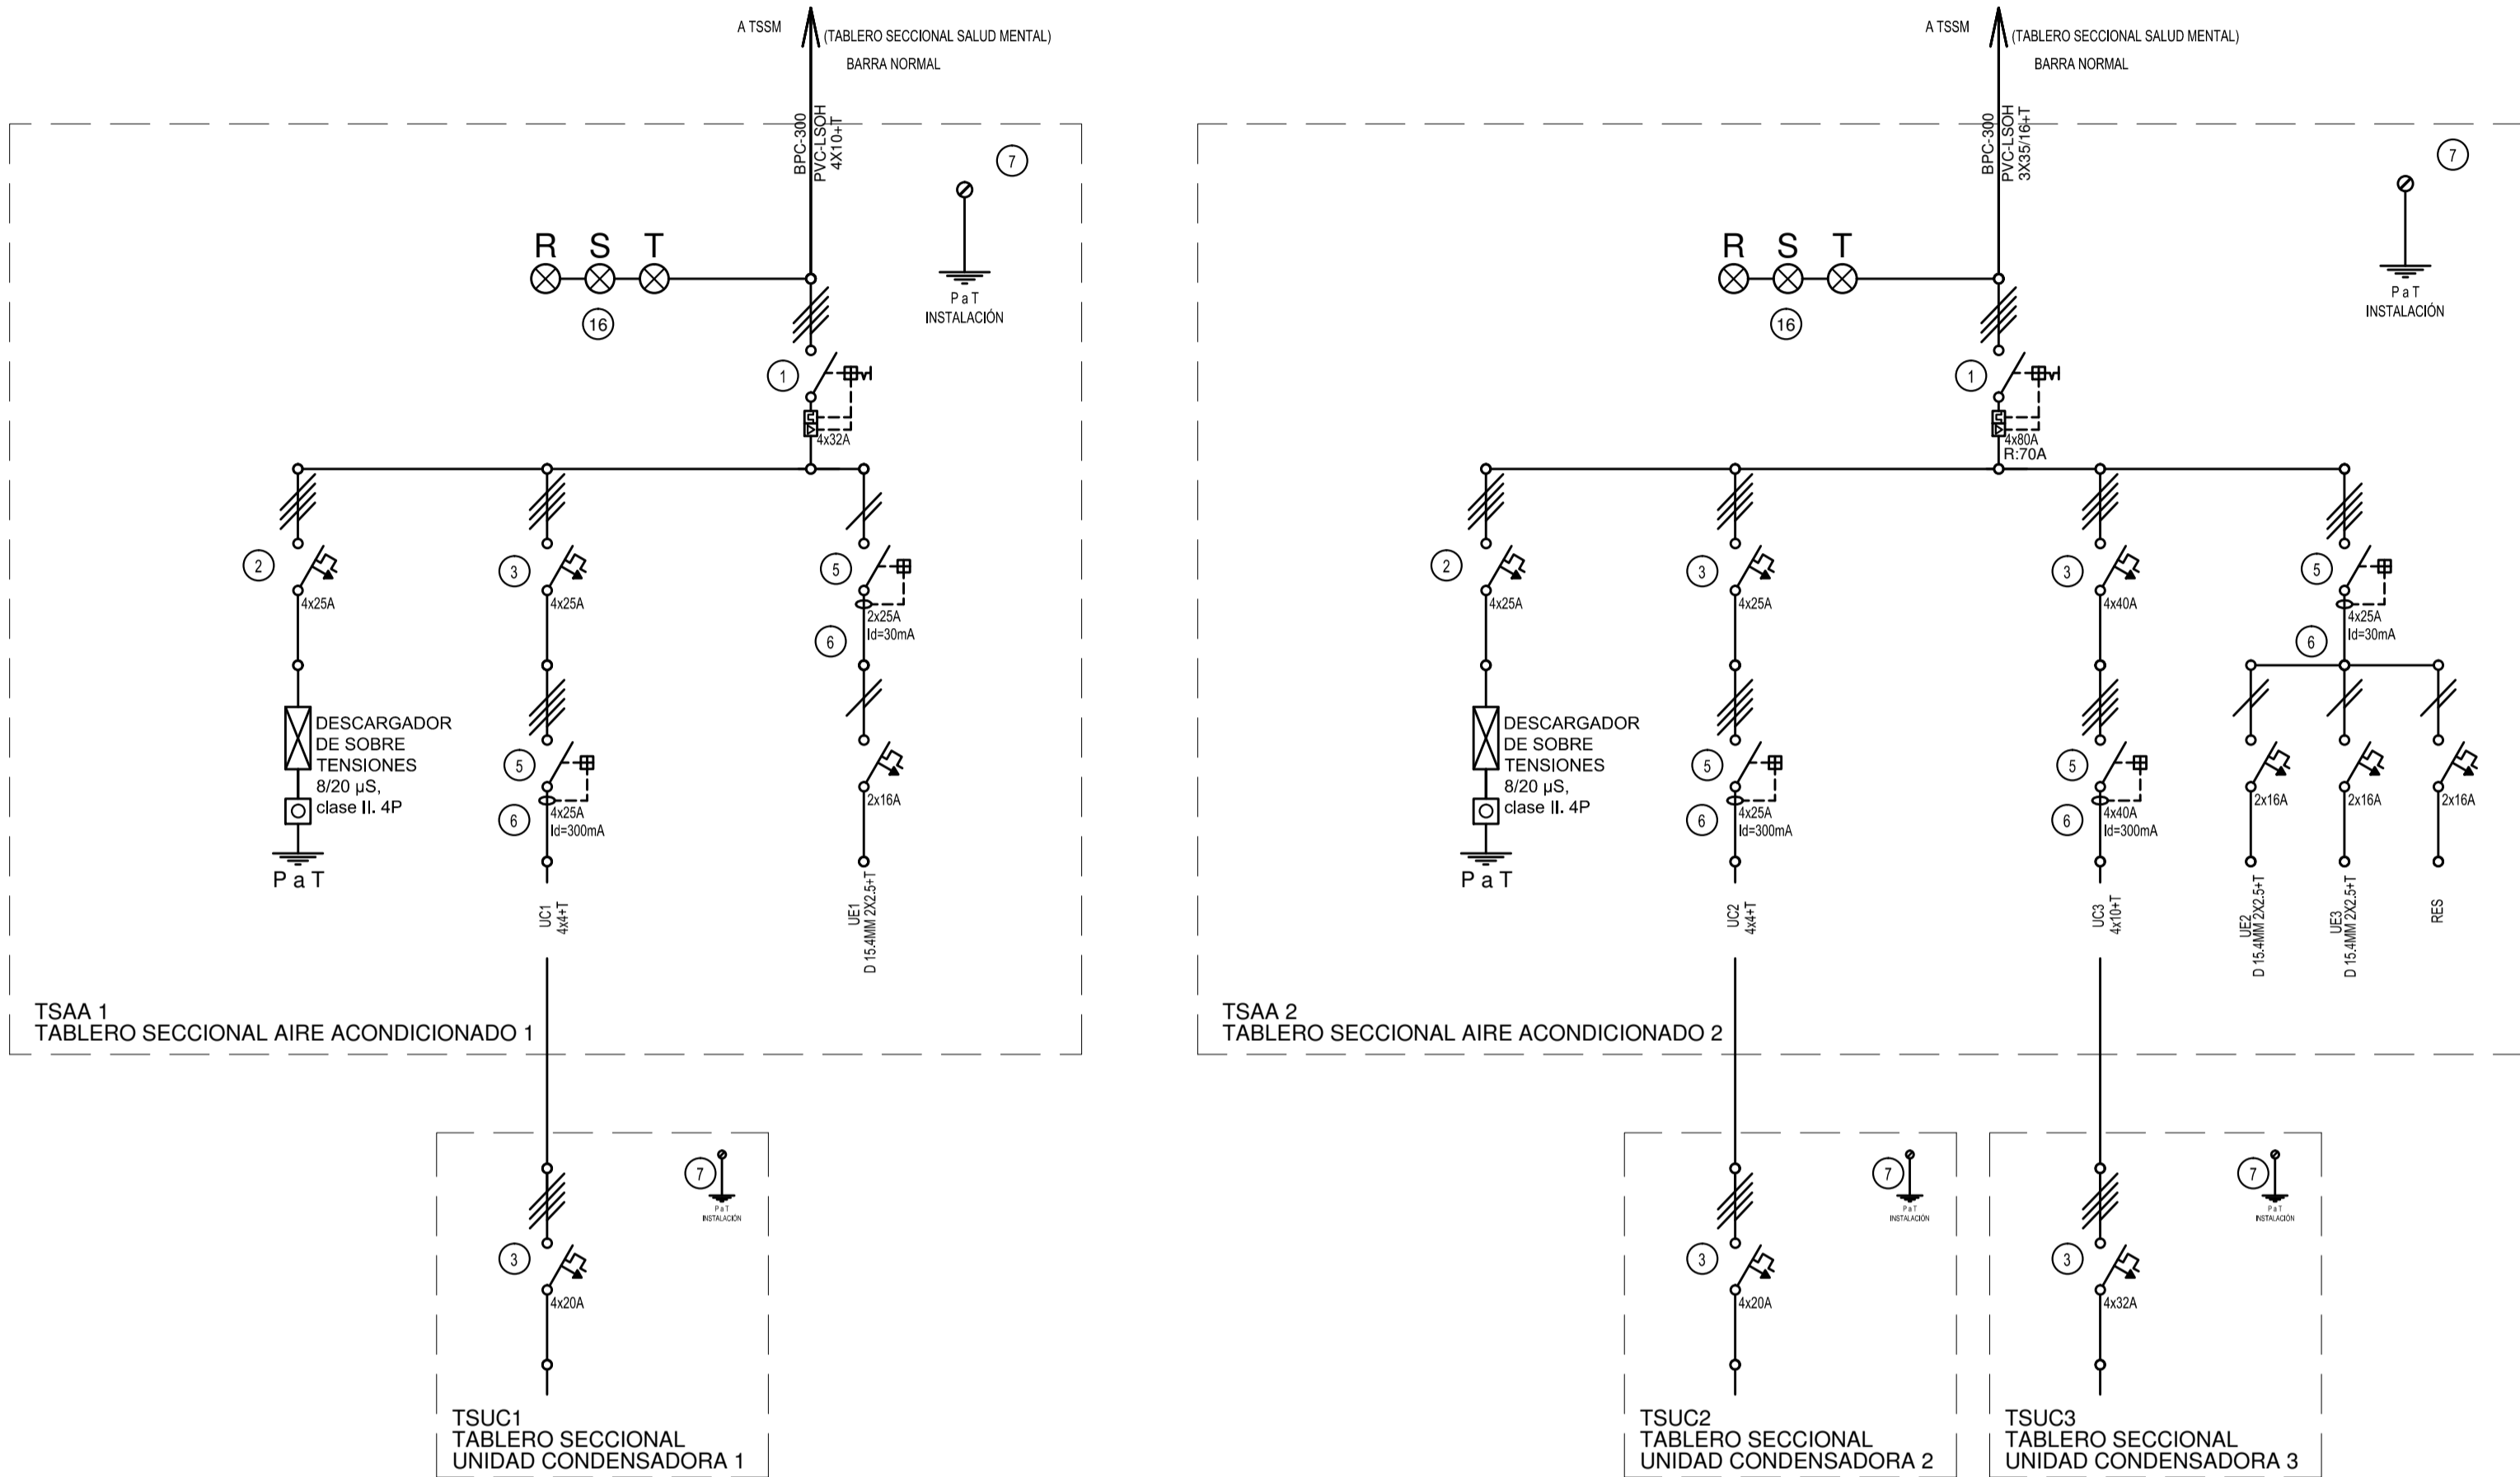


REFERENCIAS

- | | |
|--|---|
| ① Interruptor automático. Regulación, intensidad y polos s/ esquema de 35 KA. | ⑪ Interruptor manual/automático. |
| ② Interruptor termomagnético tripolar/tetrapolar de 6 KA. | ⑫ Conmutador. |
| ③ Interruptor termomagnético bipolar de 6 KA. | ⑬ Interruptor magnético. Intensidad y polos s/ esquema. |
| ④ Interruptor termomagnético unipolar (de efecto) de 6 KA. | ⑭ Interruptor termomagnético enclavados mecánicamente. Intensidad y polos s/ esquema. |
| ⑤ Interruptor diferencial. Intensidad y polos s/ esquema de 300/30 mA. | ⑮ Instrumento de medición multifunción. |
| ⑥ Barras de cobre protegidas. | ⑯ Ojos de buey. |
| ⑦ Gabinete modular en chapa de hierro, espesor BWG N° 18, refuerzos en chapa, espesores BWG N° 14 y N° 16 con puerta (con cerradura a tambor) estanca al polvo y la humedad, bandeja porta equipos, frente calado con capacidad vacante en un 30 % de su superficie. | ⑰ Tablero de transferencia automática. |
| ⑧ Seccionador Fusible | ⑱ Interruptor motorizado. |
| ⑨ Contactor. Bobina de 24V. | ⑲ Transformador de Intensidad. |
| ⑩ Relevo térmico. | ⑳ Termistor. |
| | ㉑ Contactor/Conmutador. |
| | ㉒ Borneras para riel DIN. |
| | ㉓ Selectora |
| | ㉔ Sensor de presión diferencial salida 4-20 mA |

TODOS LOS TABLEROS DEBERAN SER PROTOCOLARIZADOS SEGUN LAS NORMAS IEC 61439-1&2 IP55 PARA TABLEROS A LA INTERPERIE E IP 30 PARA TABLEROS INTERIORES.

2402-437/2017

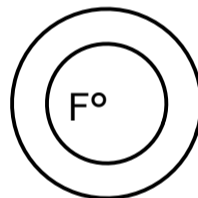

DIRECCIÓN PROVINCIAL DE ARQUITECTURA MINISTERIO DE INFRAESTRUCTURA Y SERVICIOS PÚBLICOS			
BUENOS AIRES PROVINCIA			
PROYECTO ING. FABRICIO GESU		OBRA PROYECTO H.I.G.A. ABRAHAM PIÑEYRO REMODELACION SERVICIO SALUD MENTAL LOCALIDAD: JUNIN PARTIDO: JUNIN	
DIBUJO EN CAD ARQ. LUCIANO FISCHER	FECHA OCTUBRE 2017	PLANO AIRE ACONDICIONADO esquema unifilar	
JEFE DE DEPARTAMENTO ARQ. ALEJANDRO PERSELLO		ESCALA: 1:100	
DIRECTOR TECNICO *****		N° EXPEDIENTE 2402-437/17	AREA TERMOMECANICA
DIRECTOR PROVINCIAL ARQ. ADRIAN LA MOTTA		N° PLANO 02	TOTAL 02



GOBIERNO DE LA PROVINCIA DE BUENOS AIRES

**Hoja Adicional de Firmas
Pliego**

Número:

Referencia: 2402-437/17 H.I.G.A. ABRAHAM PIÑEYRO- REMODELACION SERVICIO DE SALUD MENTAL- JUNIN.- Planos Obras Complementarias

El documento fue importado por el sistema GEDO con un total de 12 pagina/s.